

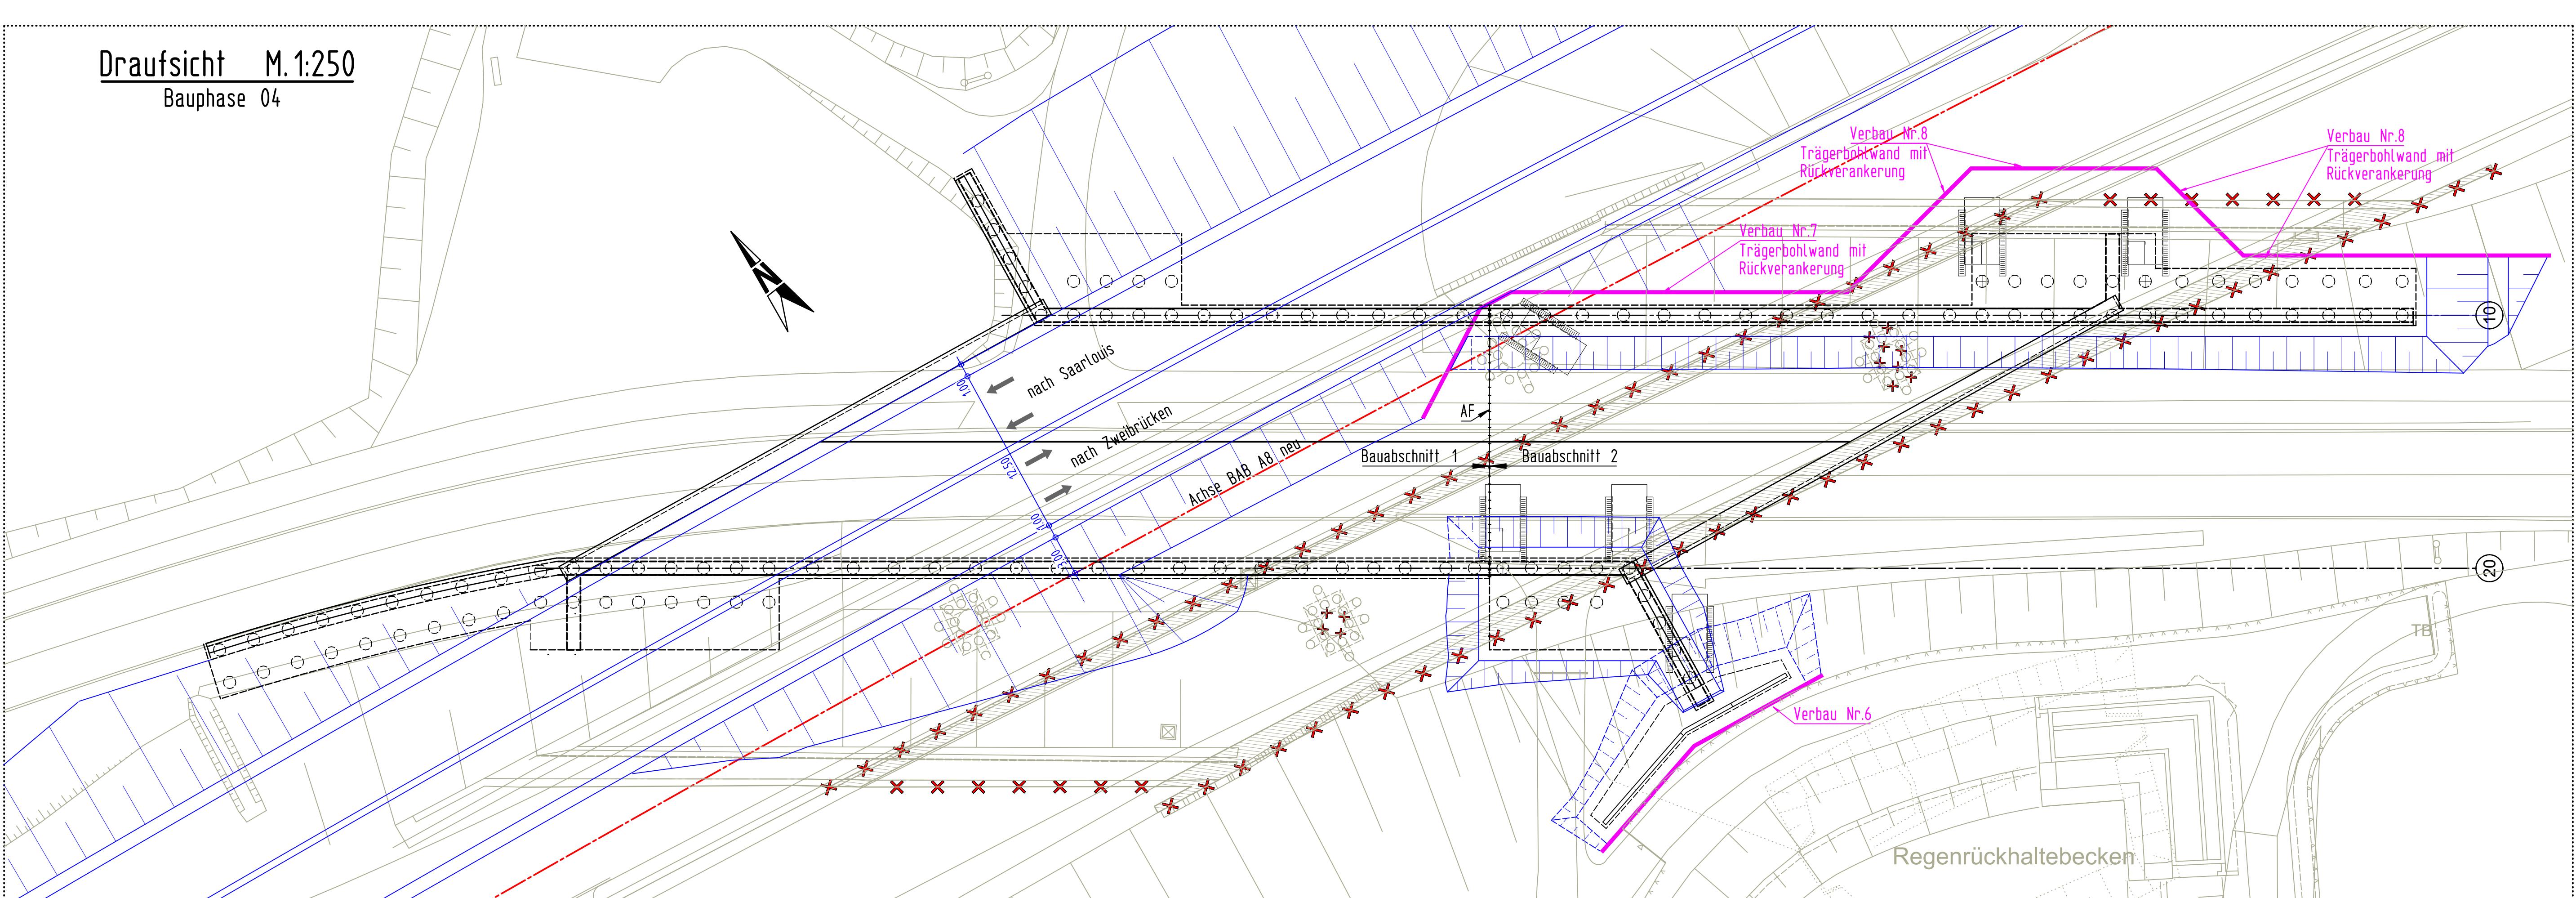
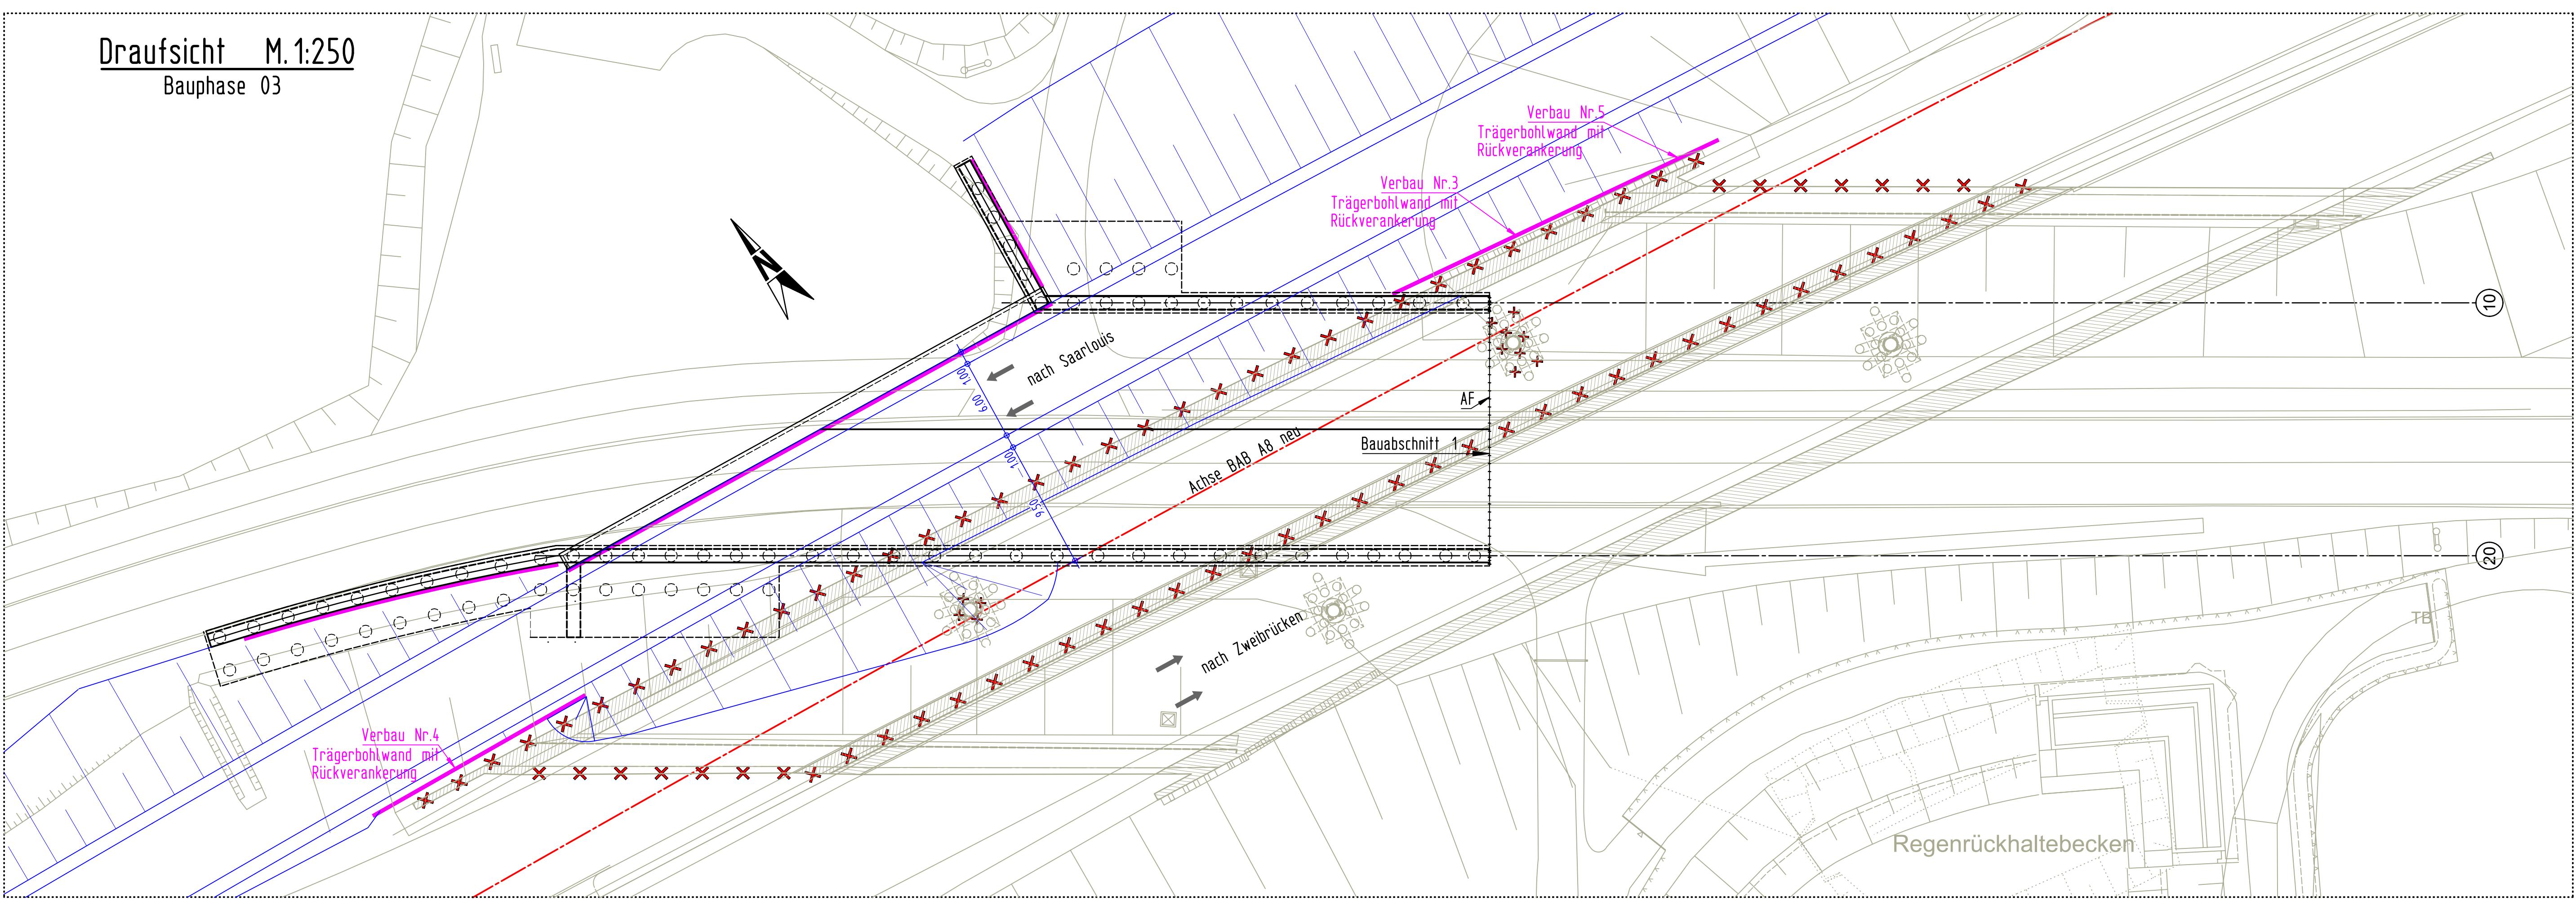


Bauphase	Leistung	Verkehrsführung A8	Verkehrsführung L114	Bauzeit
01	Baustelleneinrichtung	Urzustand siehe Querschnitt	Urzustand	
02	-Verbau Nr. 1 und Nr. 2 herstellen -Bohrbene Nr. 1 und Nr. 2 herstellen -Einbringen der Bohrfäule in der Achse 10 und 20 -Baugrubenabhang bis auf UK Sauberkeitschicht -Neubau Unterbautein BW473 (Bauabschnitt 1) -Verfüllen der Baugruben und Rückbau Verbau Nr.1 und Nr. 2 -Restneubau BW473 (Bauabschnitt 1)	Siehe Querschnitt Einspurige Verkehrsführung mit LSA Länge ca. 190m Fahrbahnbreite 3,0m Höhenbegrenzung 4,2m Kurzzeitige Vollsperrung für Einheiten Träger Traggerüst BW 473	8 Monate	
03	-Verbau Nr. 3 herstellen -Dammverbreiterung neben BAB A8 (nördlich) lagenweise -Verbauten Nr.4 und Nr.5 herstellen im Zuge Dammherstellen -Abbruch Überbau RF Sartous -Schutzgerüst Abbruch Überbau -Abbruch Widerlage RF Sartous bis auf OK vorh. Pfahlkopfplatte -Teilabbruch vorh. Pfeiler	Siehe Querschnitt Einspurige Verkehrsführung mit LSA Länge ca. 130m Fahrbahnbreite 3,0m Höhenbegrenzung 4,2m Kurzzeitige Vollsperrung Einbau Träger Schutzgerüst BW 473	2 Monate	
04	-Rückbau Verbau Nr.4 -Rückbau Verbau Nr. 7 herstellen -Rückbau Verbau Nr.3 und Nr.5 -Dammverbreiterung in südliche Richtung -Schutzgerüst Abbruch Überbau -Abbruch vorh. Restbauwerk -Verbau Nr. 6 und Nr. 8 herstellen -Neubau Stützwand RR-Becken -Neubau BW 473 (Bauabschnitt 2) -Verfüllen der Baugruben -Herstellen neue L114 -Restüberschüttung BW 473	Siehe Querschnitt Einspurige Verkehrsführung mit LSA Länge ca. 130m Fahrbahnbreite 3,0m Höhenbegrenzung 4,2m Kurzzeitige Vollsperrung Einbau Träger Schutz- bzw. Traggerüst BW 473	6 Monate	
05	-Ausbau L114 Endzustand	Endzustand siehe Querschnitt		

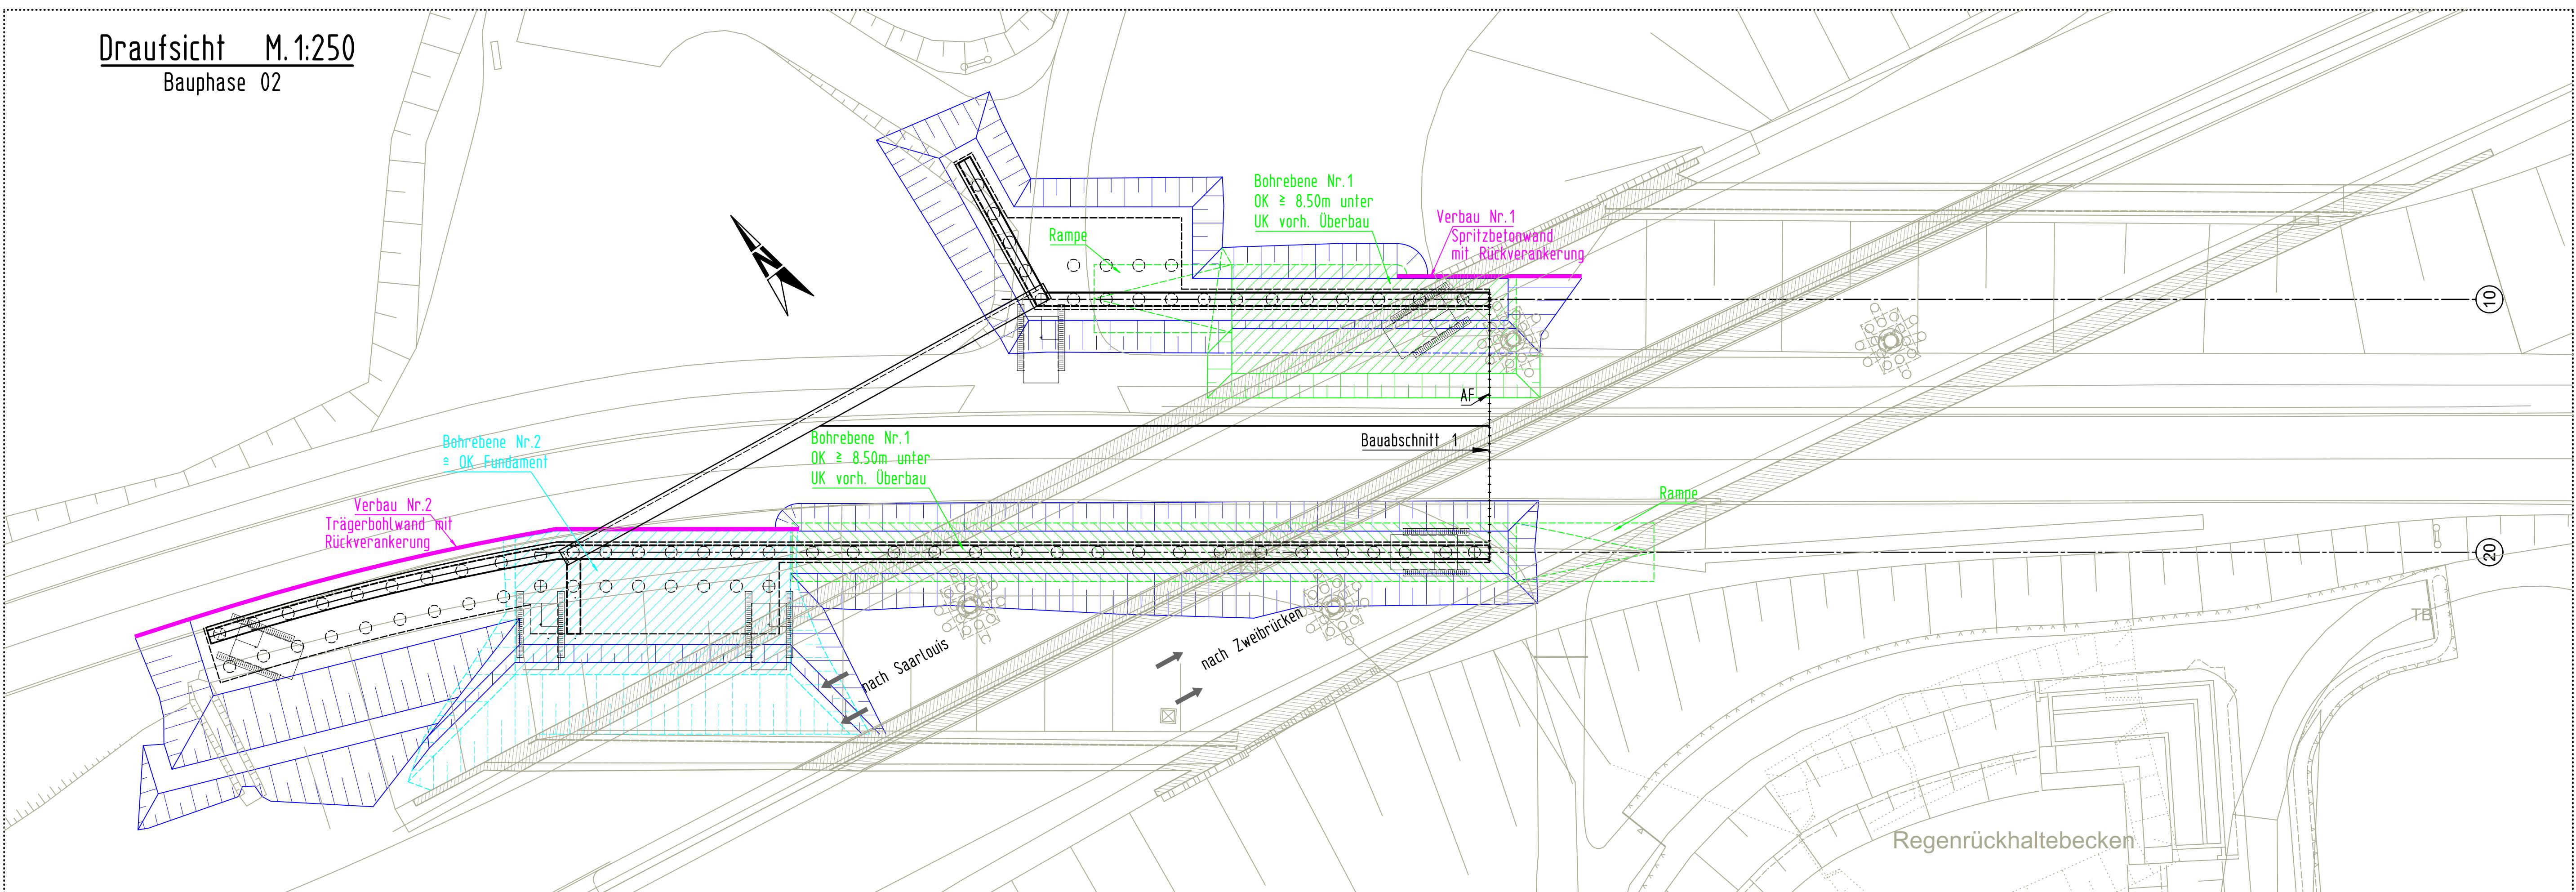

Zugehörige Pläne (Plandarstellungen):
Blatt-Nr. 1 von 4: Draufsicht, Ansichten und Schnitte
Blatt-Nr. 2 von 4: Grundrisse und Schnitte
Blatt-Nr. 3 von 4: Schnitte und Details

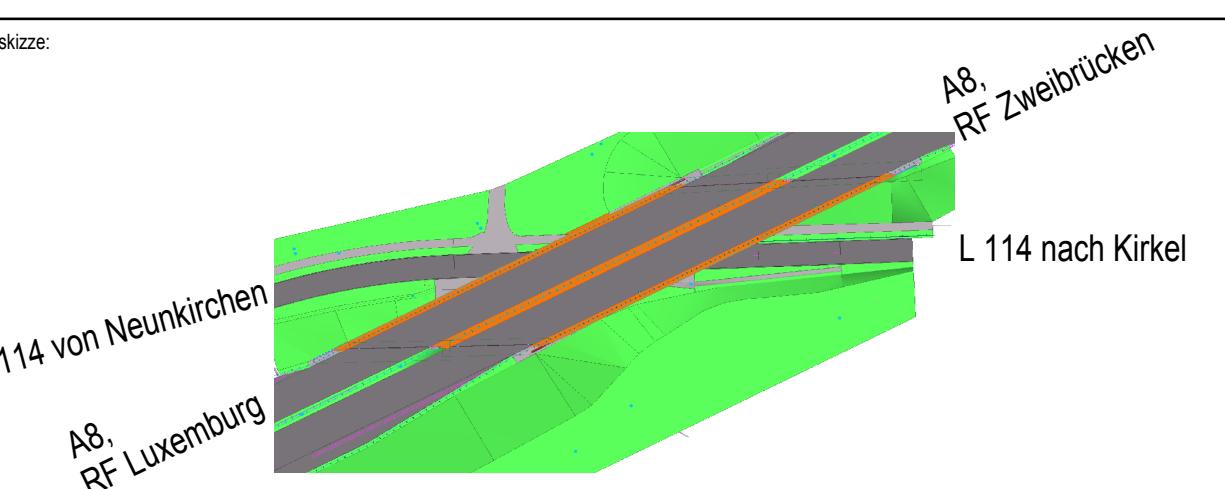

Entwurfsbüro für Entwurf, Berechnung und Konstruktion
Projekt-Nr.: L 12 / 473
Datum: 02.08.2015
Bearbeiter: Dipl.-Ing. Klaus Mayer
Geschlecht: M
Telefon: (0681) 3 66 24, Telefax (0681) 3 80 45 76
Geprägt

c
d
e
Nr. Art der Änderung
Datum Zeichen Genehmigt

Landesbetrieb für Straßenbau
für Hoch-, Industrie- und Brückenbau
Peter-Nesher-Allee 1
66538 Neunkirchen
Telefon: 0681/600 100-0
Fax: 0681/600 339
e-mail: postele@ls.saarland.de
Straße Steckerverbindung
A8 von NK 6608 101/6609 095 nach NK 6609 082/081 / 2.263 - 0.563
Neunkirchen
Bearbeiter: Dipl.-Ing. Klaus Mayer
Geschlecht: M
Telefon: (0681) 3 66 24, Telefax (0681) 3 80 45 76
Genehmigt

NACHRICHTLICH

SAARLAND
Gemarkung:
A8 von NK 6608 101/6609 095 nach NK 6609 082/081 / 2.263 - 0.563
Neunkirchen
Bearbeiter: Dipl.-Ing. Klaus Mayer
Geschlecht: M
Telefon: (0681) 3 66 24, Telefax (0681) 3 80 45 76
Genehmigt

Unterlage-Nr.: 15.2
Blatt-Nr.: 4
Projekt-Nr.: 6609 584
Bauwerksplan
Maßstab: 1:250