3.1 Topografische Karte 1:25.000



WestfalenWind Planungs GmbH & Co. KG Vattmannstr. 6 33100 Paderborn Tel: 05251 6825 - 70


Legende



Kartenquelle: Bezirksregierung Köln, Geobasis NRW, 2025, hier DTK25 Farbe NRW


Bearbeiter: Marcel Papenfort,

Maßstab: 1:25.000

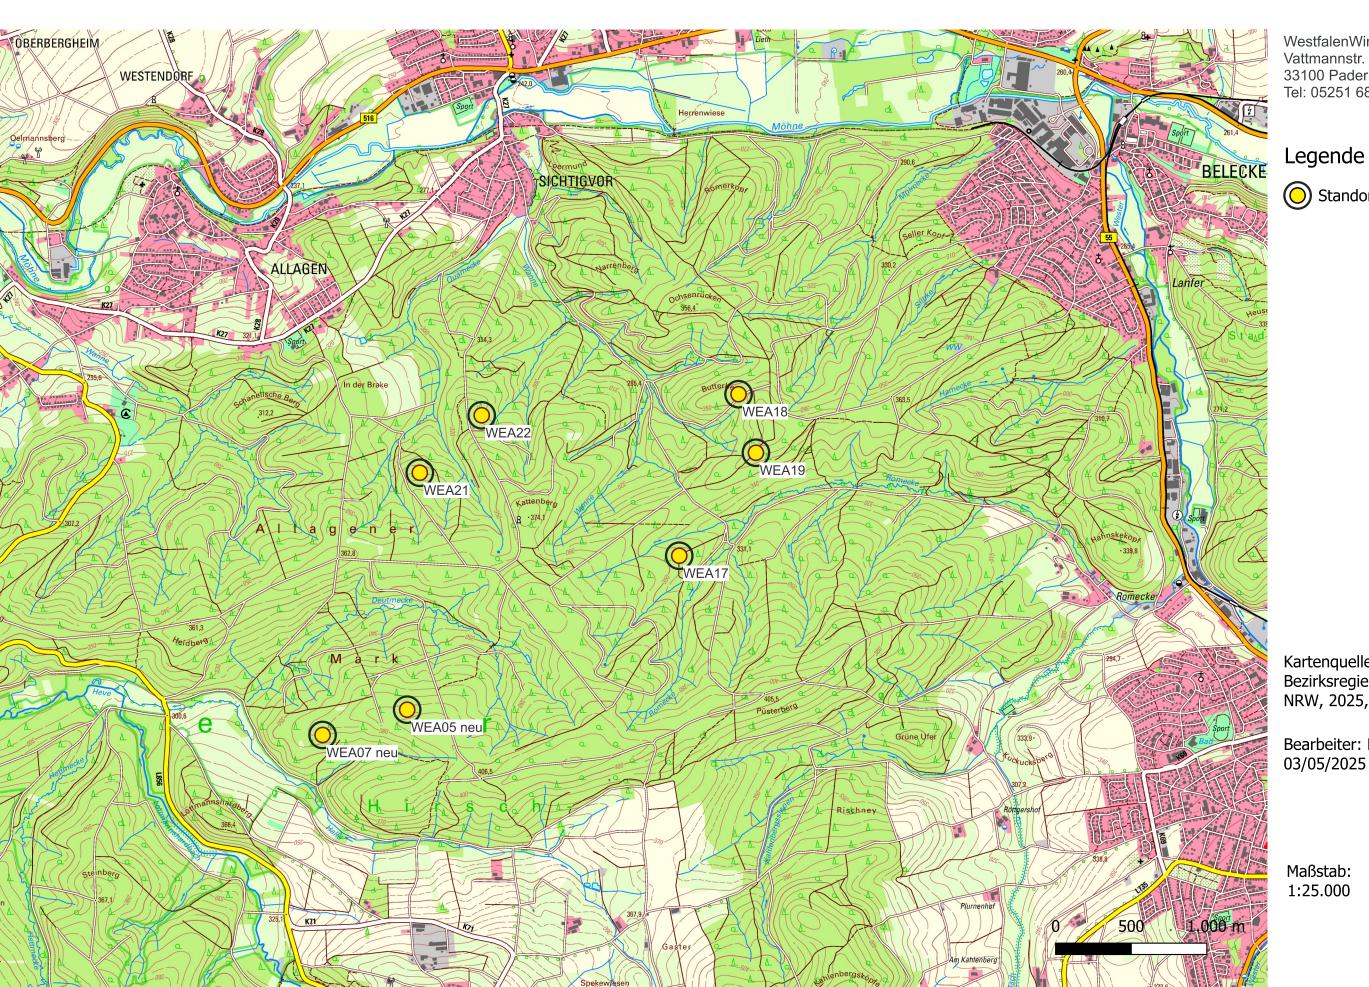


3.2 Allgemeine Basis-Karte 1:5.000 - WEA21 und WEA22



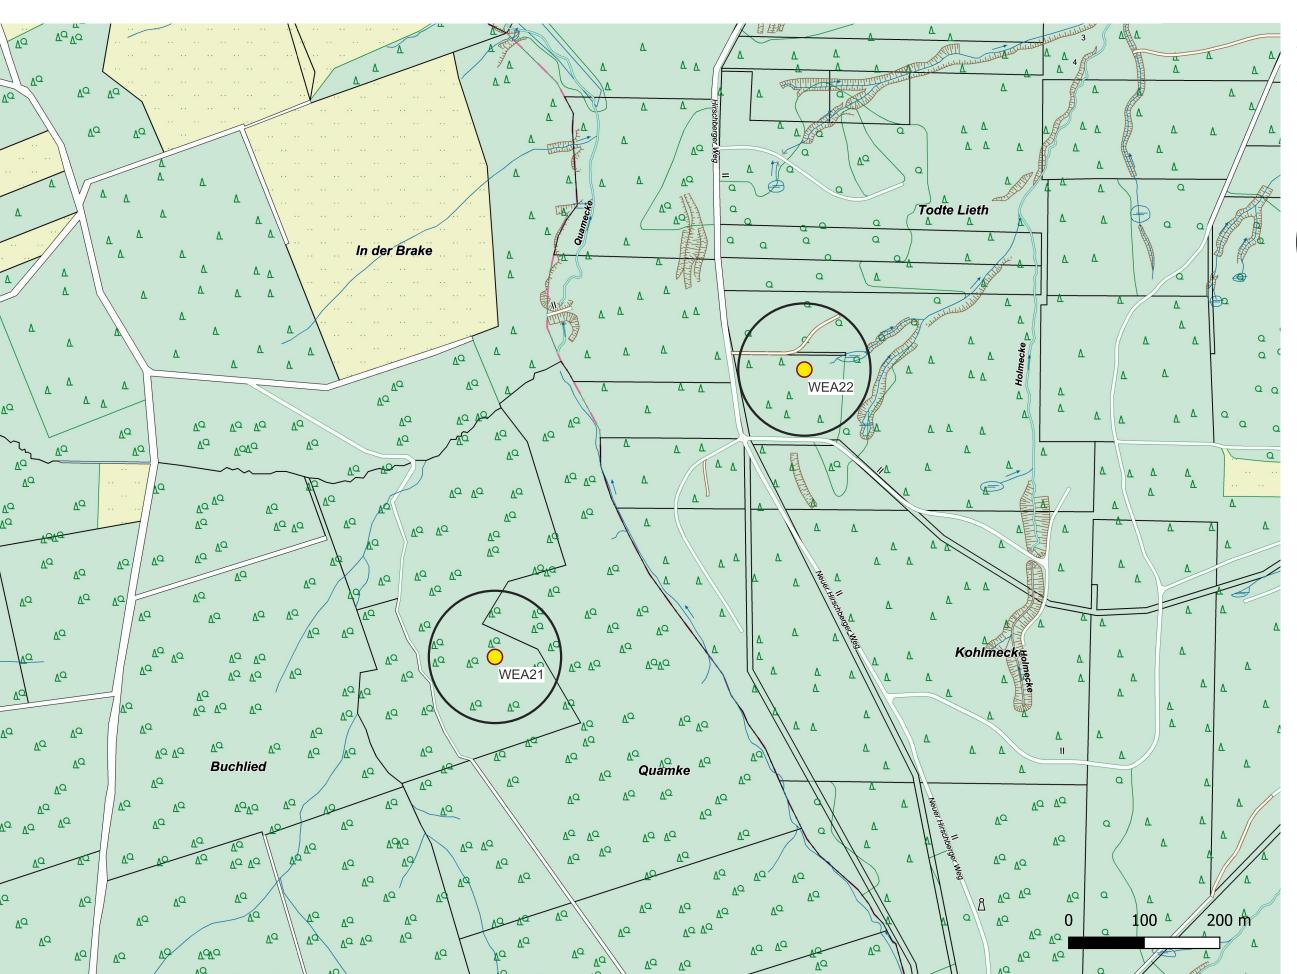

WestfalenWind Planungs GmbH & Co. KG Vattmannstr. 6 33100 Paderborn Tel: 05251 6825 - 70


Legende

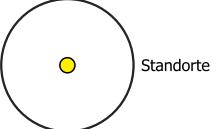

Kartenquelle: Bezirksregierung Köln, Geobasis NRW, 2025, hier ABK Farbe NRW

Bearbeiter: Marcel Papenfort, 03/05/2025

Maßstab: 1:5.000

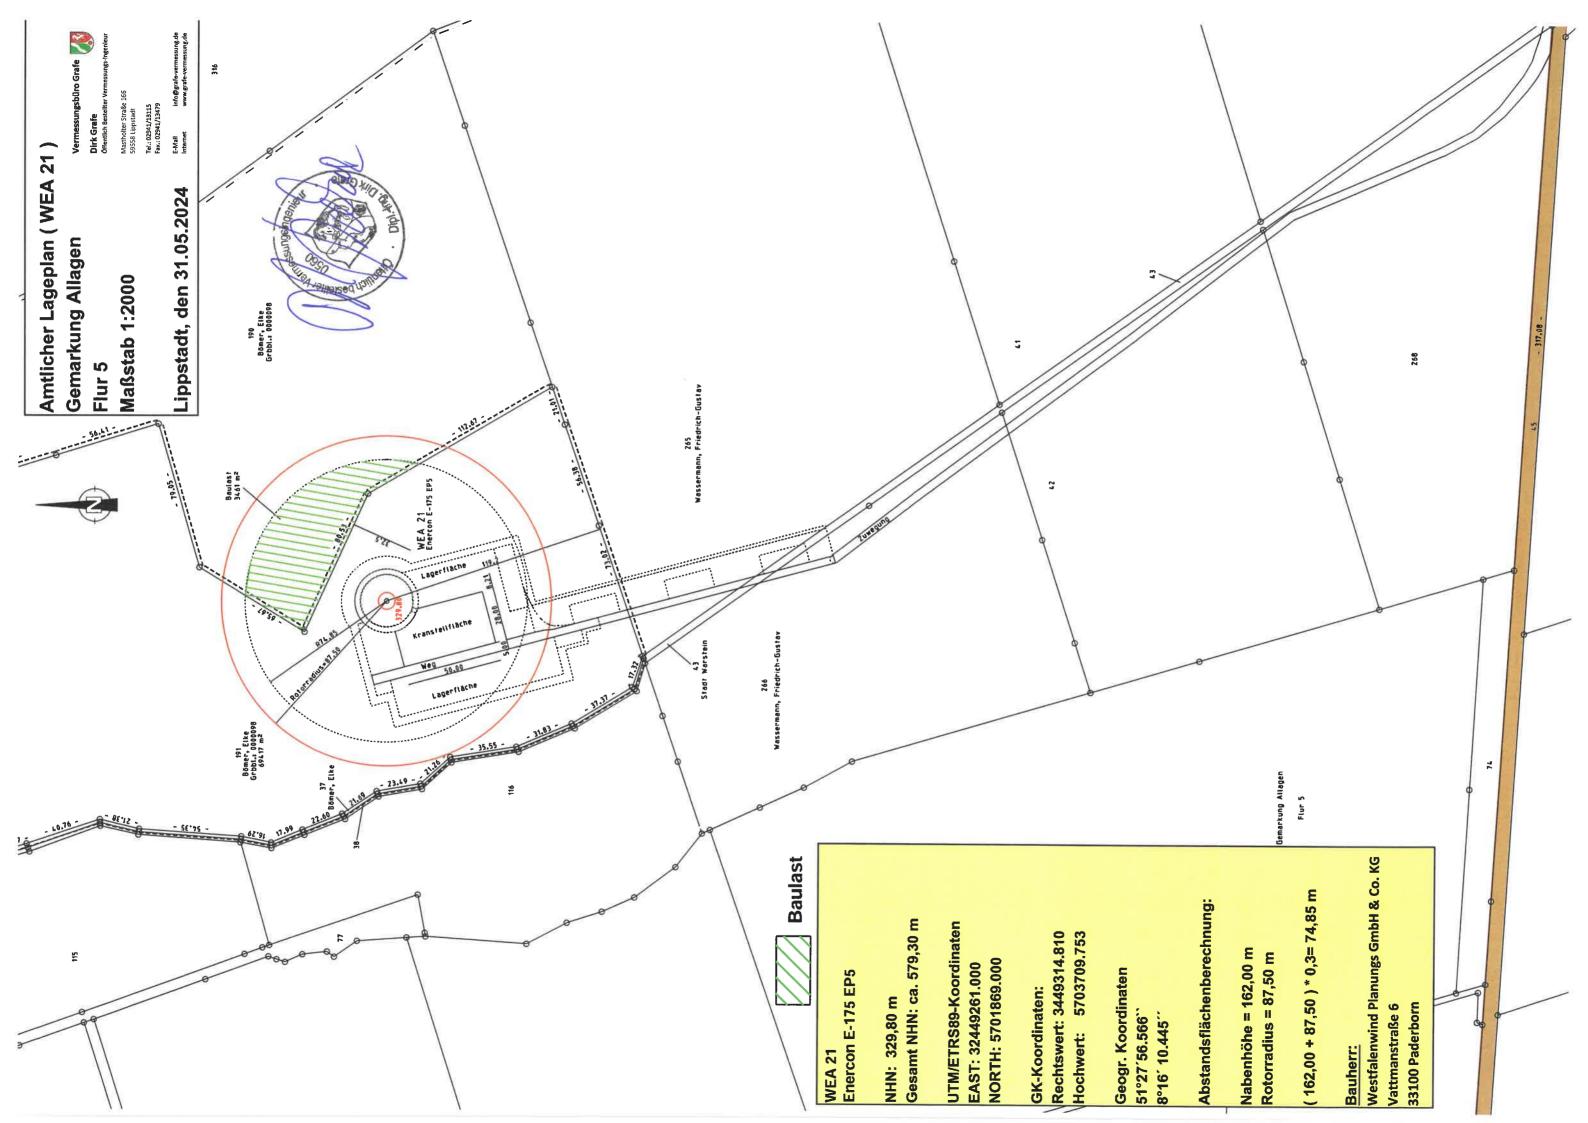

Abstandsflächenberechnung Enercon E-175 EP5, 162 m Nabenhöhe

gem. §6 BauO NRW

Abstandsfläche: größte Höhe der Anlage x 0,3

Größte Höhe der Anlage: Nabenhöhe + Rotorradius

Nabenhöhe: 162 m

Rotorradius: 175 m / 2 = 87,5 m

Größte Höhe der Anlage: 162 m + 87,5 m = 249,5 m

Abstandsfläche: 249,5 m * 0,3 = **74,85 m**

Die Abstandsfläche ab geometrischem Turmmittelpunkt beträgt demnach 74,85 m.

Daten für die Stellungnahme zur Kennzeichnung von Luftfahrthindernissen

Art des Hindernisses: 7 Windenergieanlagen des Typs Enercon E-175 EP5, mit

162 m Nabenhöhe, 249,5 m Gesamthöhe und einer

Nennleistung von 6 MW

Bauherr: WestfalenWIND Planungs GmbH & Co. KG

Lasse Tigges, Andreas Düser

Vattmannstraße 6

33100 Paderborn

Standorte:

WEA-Bezeichnung	PLZ, Ort	Gemarkung	Flur	FS
WEA DEZCICITIONS	59581,			
WEA 17	Warstein	Sichtigvor	11	195, 330
WEA 18	59581,			
	Warstein	Sichtigvor	11	5
WEA 19	59581,			
	Warstein	Sichtigvor	11	5,7
WEA 21	59581,			
	Warstein	Allagen	5	191
WEA 22	59581,			
	Warstein	Sichtigvor	11	296
WEA05 neu	59581,			
	Warstein	Allagen	5	60
WEA07 neu	59581,			
	Warstein	Allagen	5	239

Höhe über Grund:

WEA: 162 m Nabenhöhe + 87,5 m Rotorradius = 249,5 m


gesamt

WEA-Bezeichnung	Höhe über NHN [m] (It. Lageplan)	Gesamthöhe über NHN [m]
WEA 17	348	597,5
WEA 18	357	606,5
WEA 19	366	615,5
WEA 21	330	579,5
WEA 22	322	571,5
WEA05 neu	387	636,5
WEA07 neu	371	620,5

Bauzustand: geplanter Neubau

Koordinaten (lt. Lageplan, Reg. 3):

WEA-Bezeichnung	UTM/ETRS 89- Koordinaten		Geografische Koordinaten	
	EAST	NORTH	Länge	Breite
WEA 17	32450977	5701320	51°27`39.3408"	8°17`39.6456"
WEA 18	32451369	5702388	51°28`14.0304"	8°17`59.4276"
WEA 19	32451485	5702001	51°28`01.542"	8°18`05.6304"
WEA 21	32449261	5701869	51°27`56.5668"	8°16`10.4448"
WEA 22	32449671	5702249	51°28`08.9976"	8°16`31.4976"
WEA05 neu	32449178	5700302	51°27`05.8212"	8°16`06.9564"
WEA07 neu	32448618	5700135	51°27`00.2304"	8°15`38.0304"

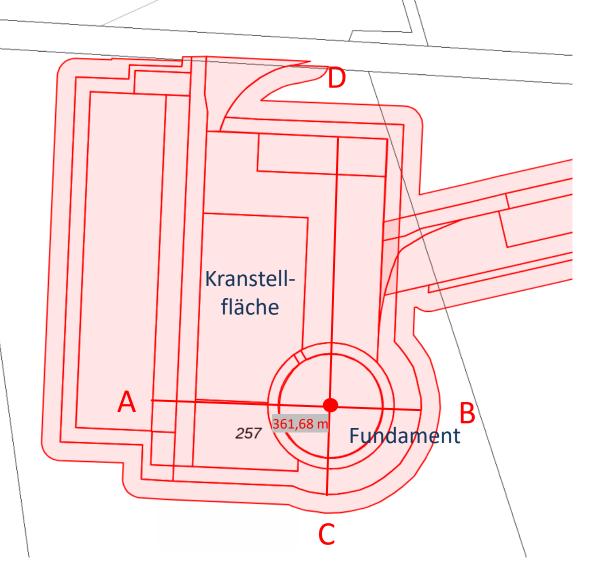




Geländeschnitt WE01 neu

Allagen, Flur 5, Flurstück 257

Achse A-B

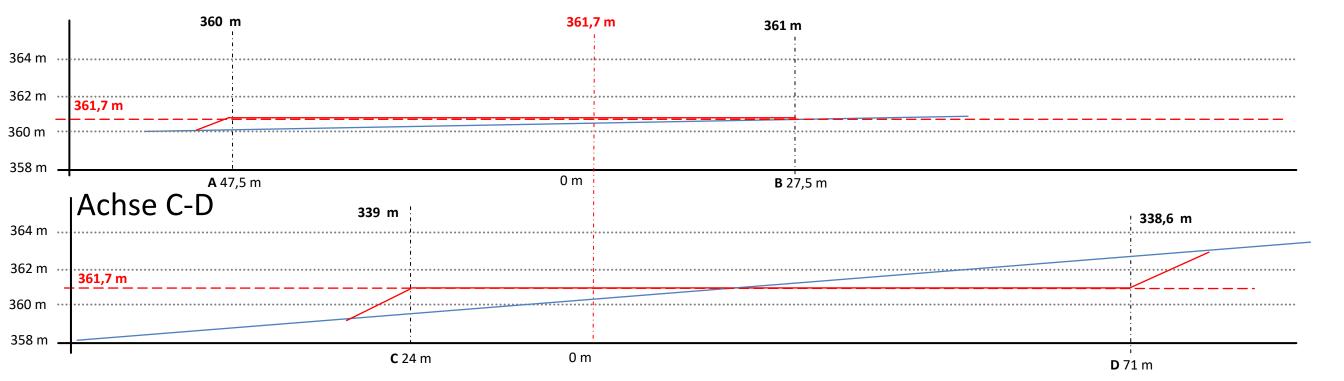







Geländeverlauf vor Baumaßnahmen

Geländeverlauf nach Baumaßnahmen

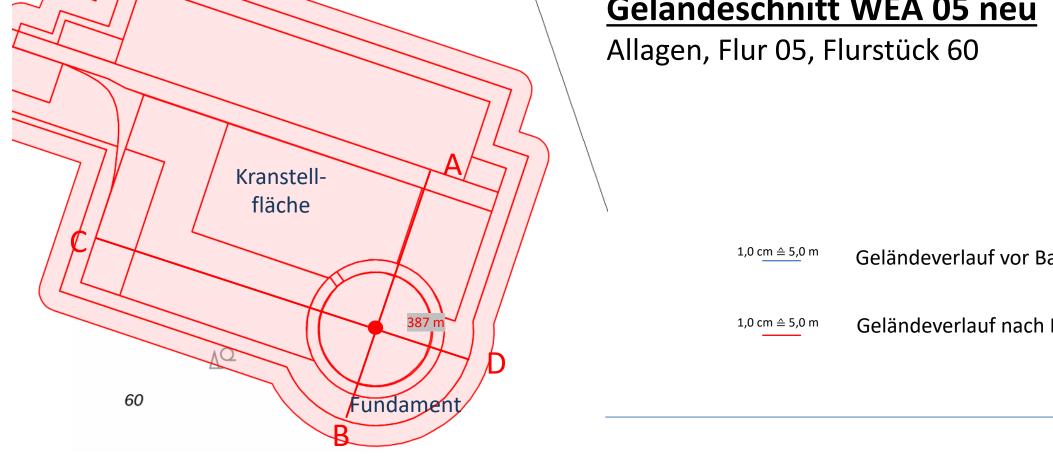


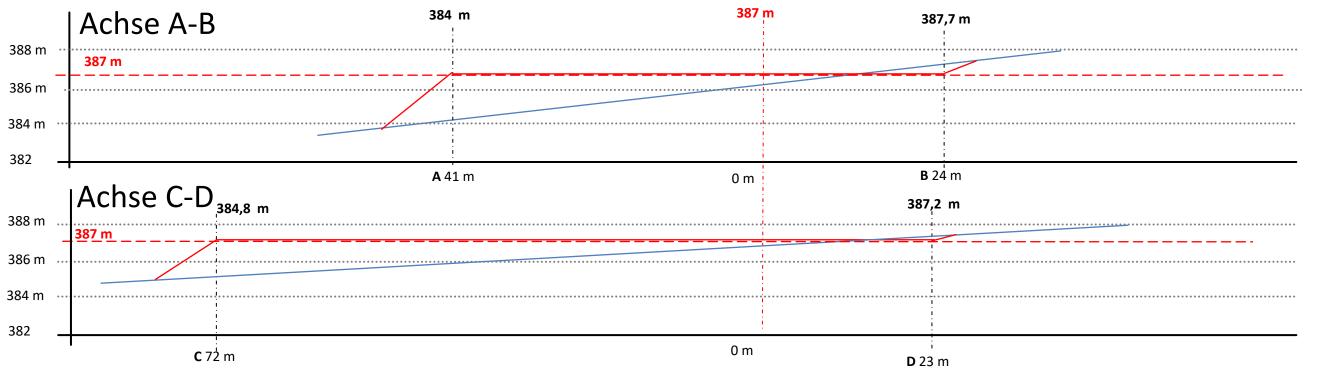




Geländeschnitt WEA 07 neu

Allagen, Flur 05, Flurstück 239

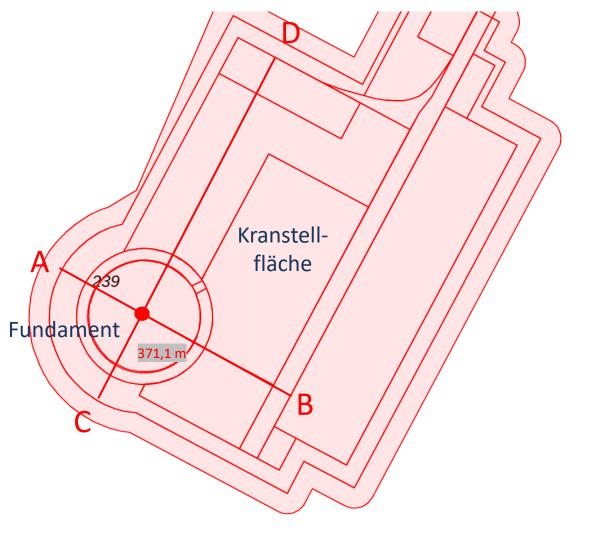

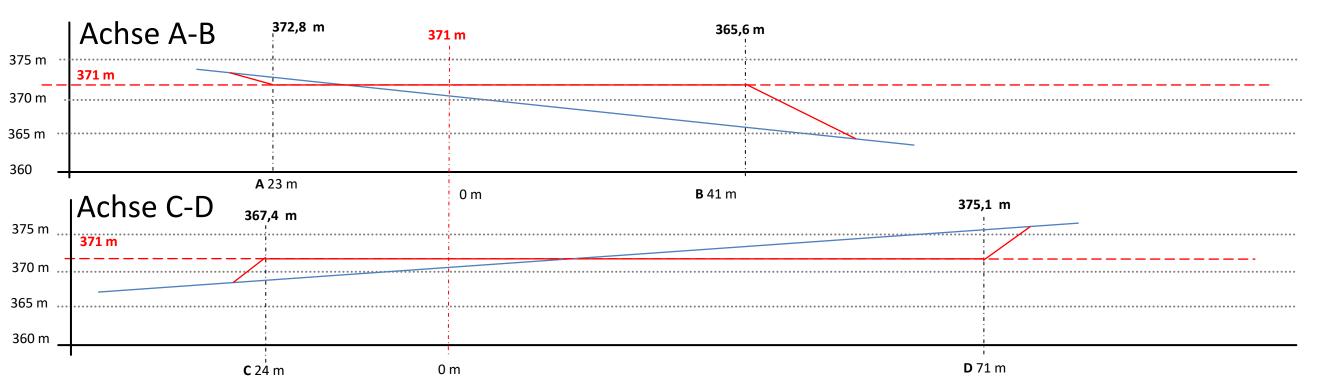






Geländeschnitt WEA 10 neu

Allagen, Flur 11, Flurstück 231



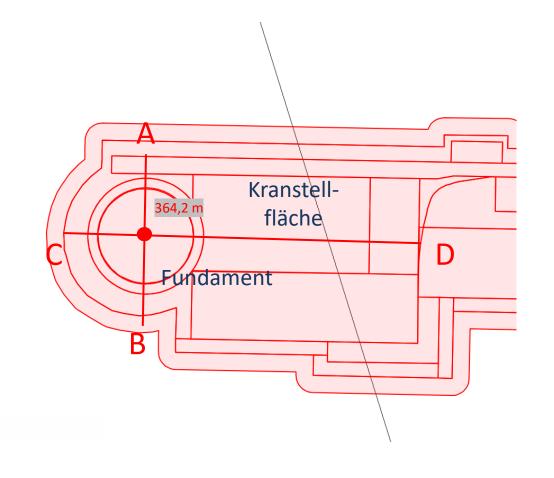

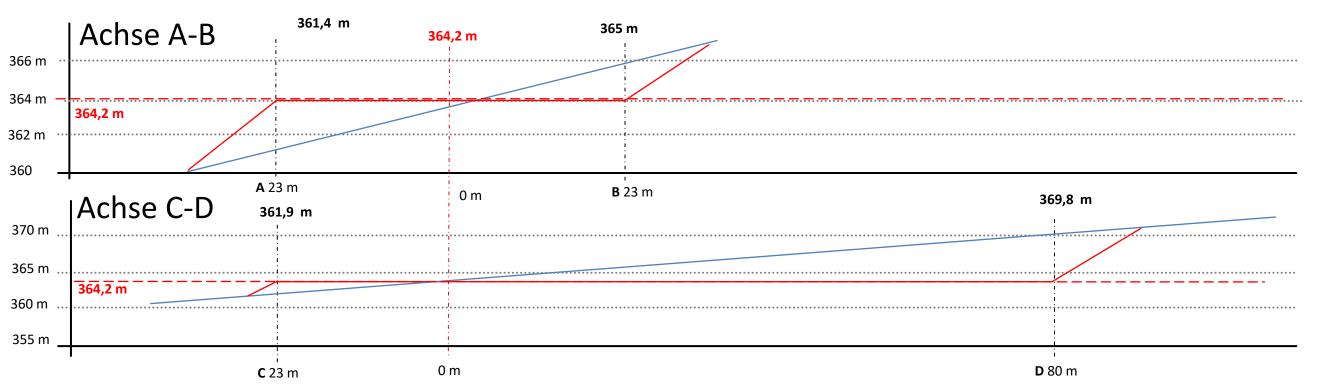


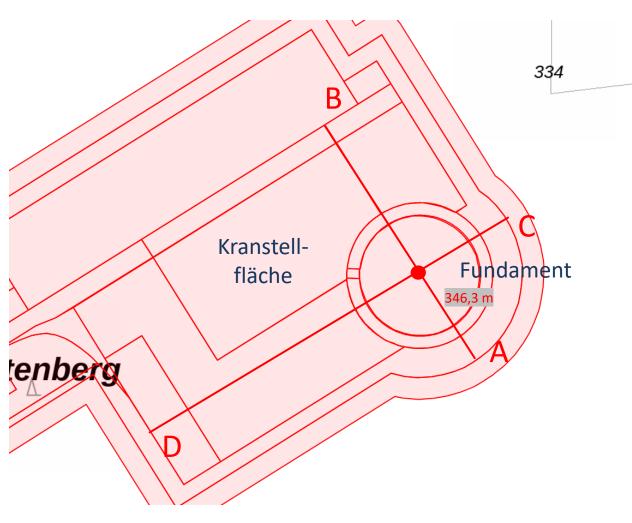




Sichtigvor, Flur 11, Flurstück 334

Westfalen WIND

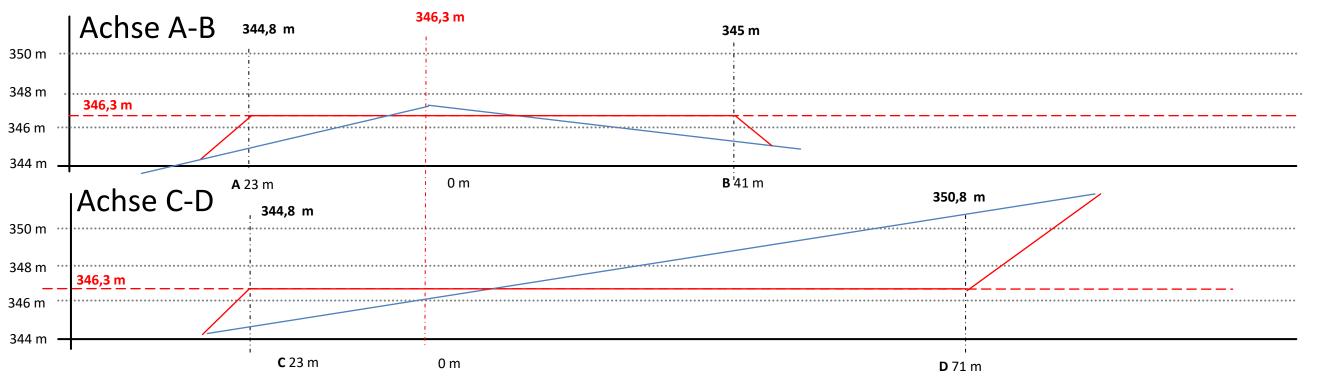


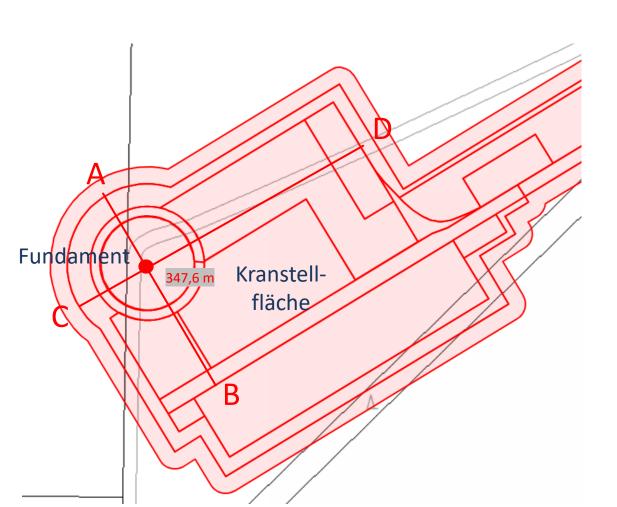


Westfalen WIND Planung

Geländeschnitt WEA 17


Sichtigvor, Flur 11, Flurstück 330

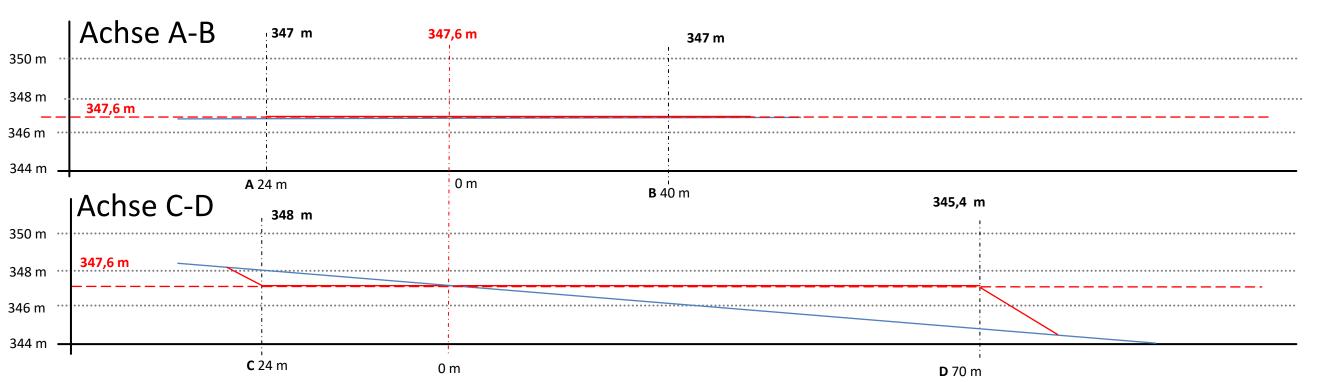



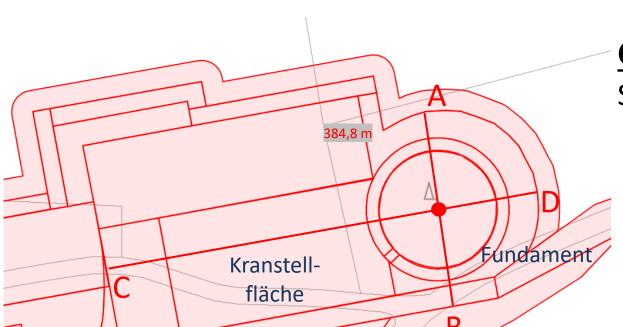


Sichtigvor, Flur 11, Flurstück 5

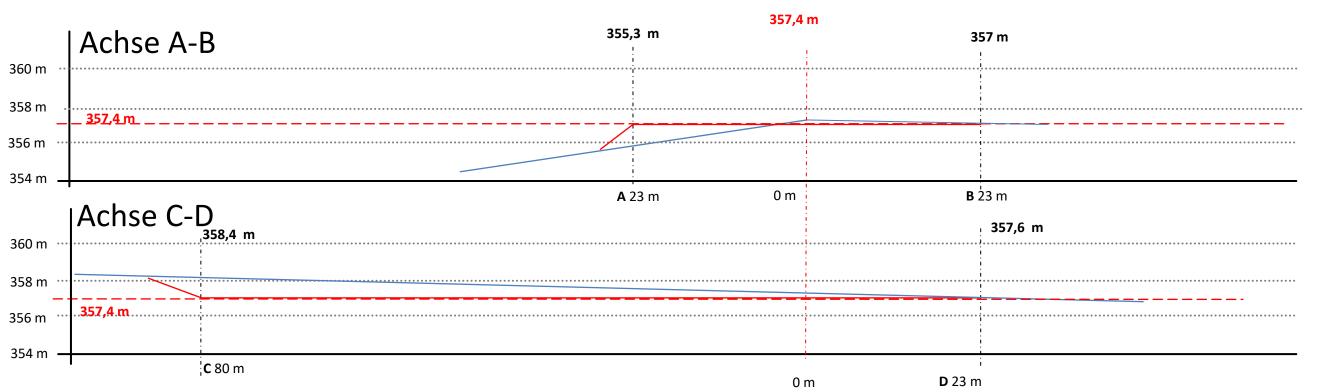



Sichtigvor, Flur 11, Flurstück 7




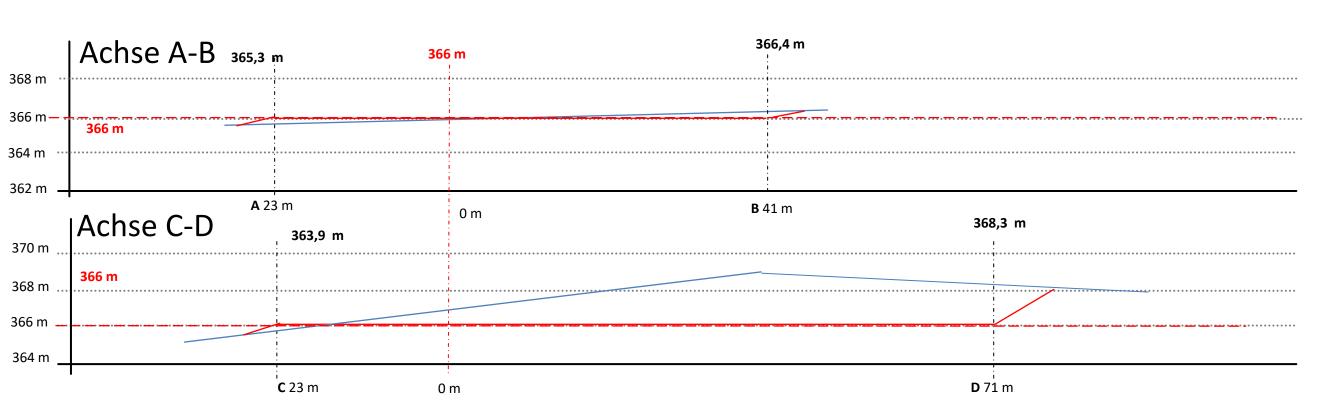

Kranstell-


fläche


าฮลment

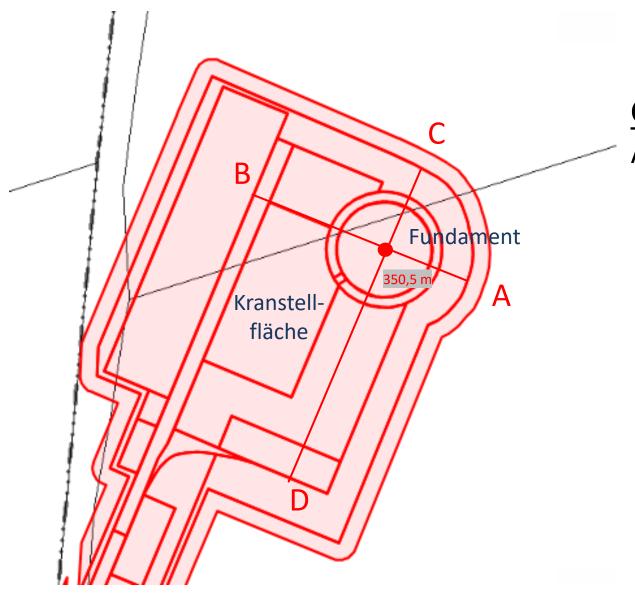




Allagen, Flur 05, Flurstück 228

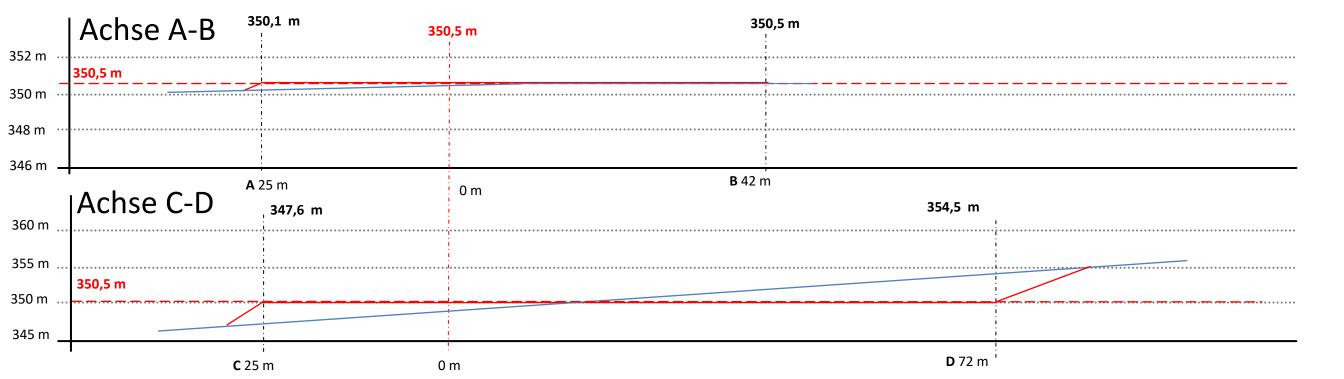


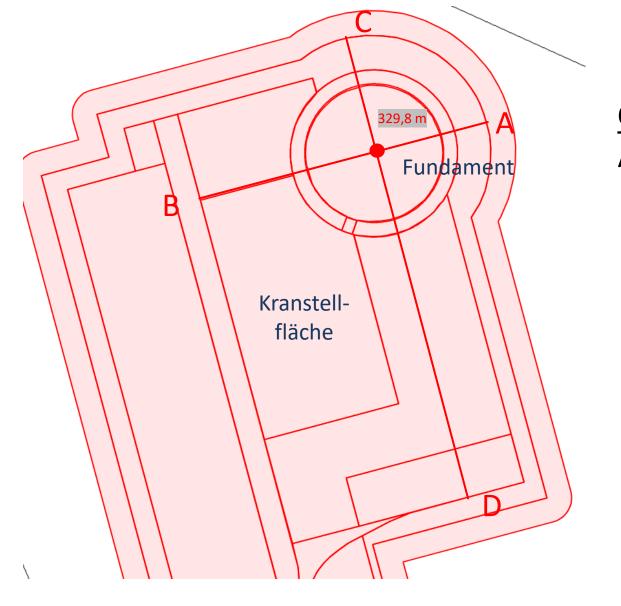




Allagen, Flur 05, Flurstück 191

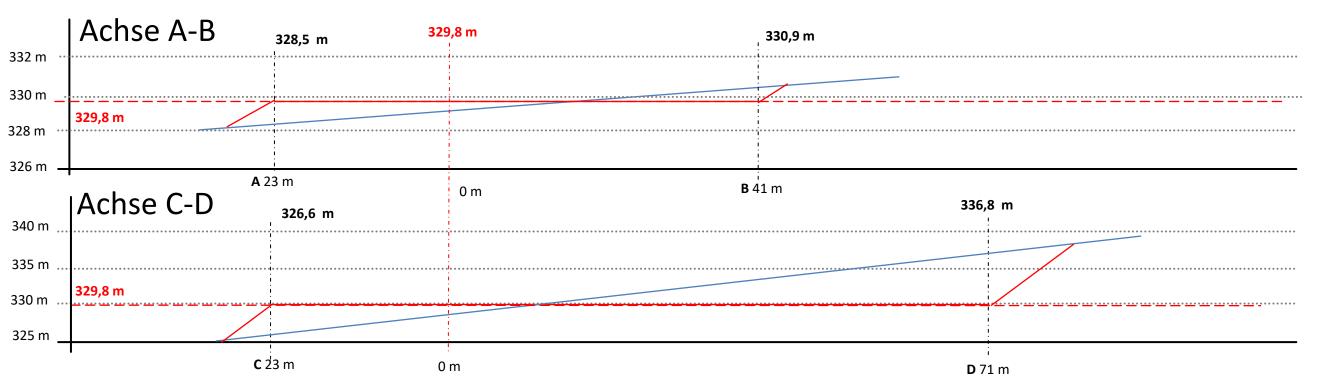

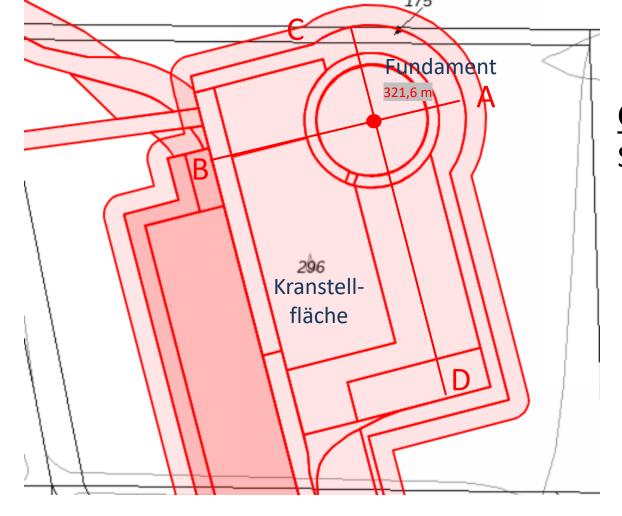



Sichtigvor, Flur 11, Flurstück 296

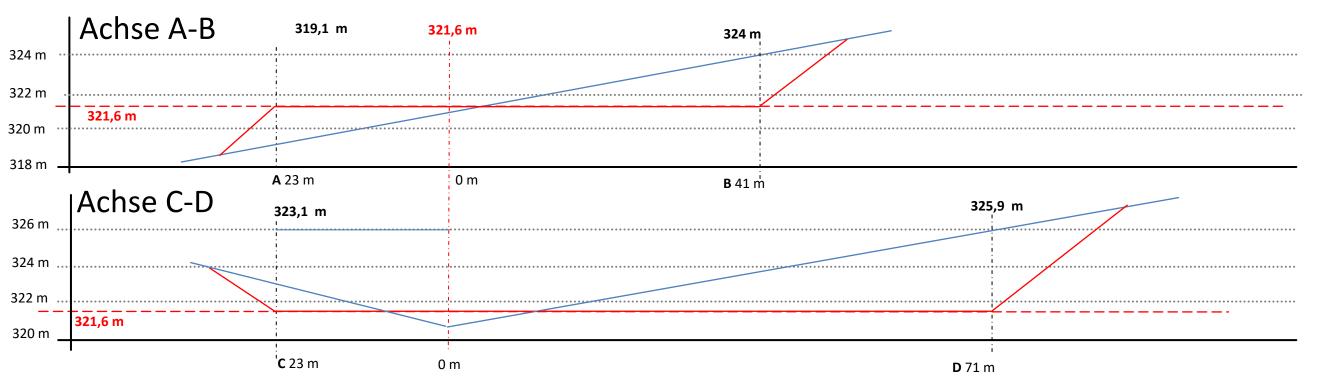

3.7 Erschließung



Allagen WEA22 WEA21 WEA05 neu WEA07 neu 500 1.000 m

WestfalenWind Planungs GmbH & Co. KG Vattmannstr. 6 33100 Paderborn Tel: 05251 6825 - 70

Legende



Standorte

Dauerhafte Zuwegung

Dauerhafte genutzteWege/Erschließung

Kartenquelle:
Bezirksregierung Köln, Geobasis
NRW, 2025, hier DTK10 Graustufen

Bearbeiter: Marcel Papenfort, 03/05/2025

Maßstab: 1:16.000