

Bezugssystem der Koordinaten:
ETRS89 UTM 32
N 149, RD 149,1m, NH 125m, GH 199,55m

WEA 1 X= 32309023 Y= 5646963
WEA 2 X= 32308384,2 Y= 5646624,9
WEA 3 X= 32309196 Y= 5644711



EnergieKontor
Mary-Somerville-Str. 5, 28359 Bremen
Tel.:0421/3304-0 Fax.:0421/3304-444
www.energiekontor.de, info@energiekontor.de

Bauvorhaben:

**WP Jülich- Barmen-
Merzenhausen**

Maßstab: 1:25.000

Kartengrundlage:
NAS Daten
ETRS89 UTM 32
TK OnMap Server


Stand: 25.02.2019 /PA

Bearb.	20.10.18	Name	SZA
Gepr.			

Zeichnungs-Nr.: Jü 2019 01-001.dwg

Zeichnung:

Übersicht

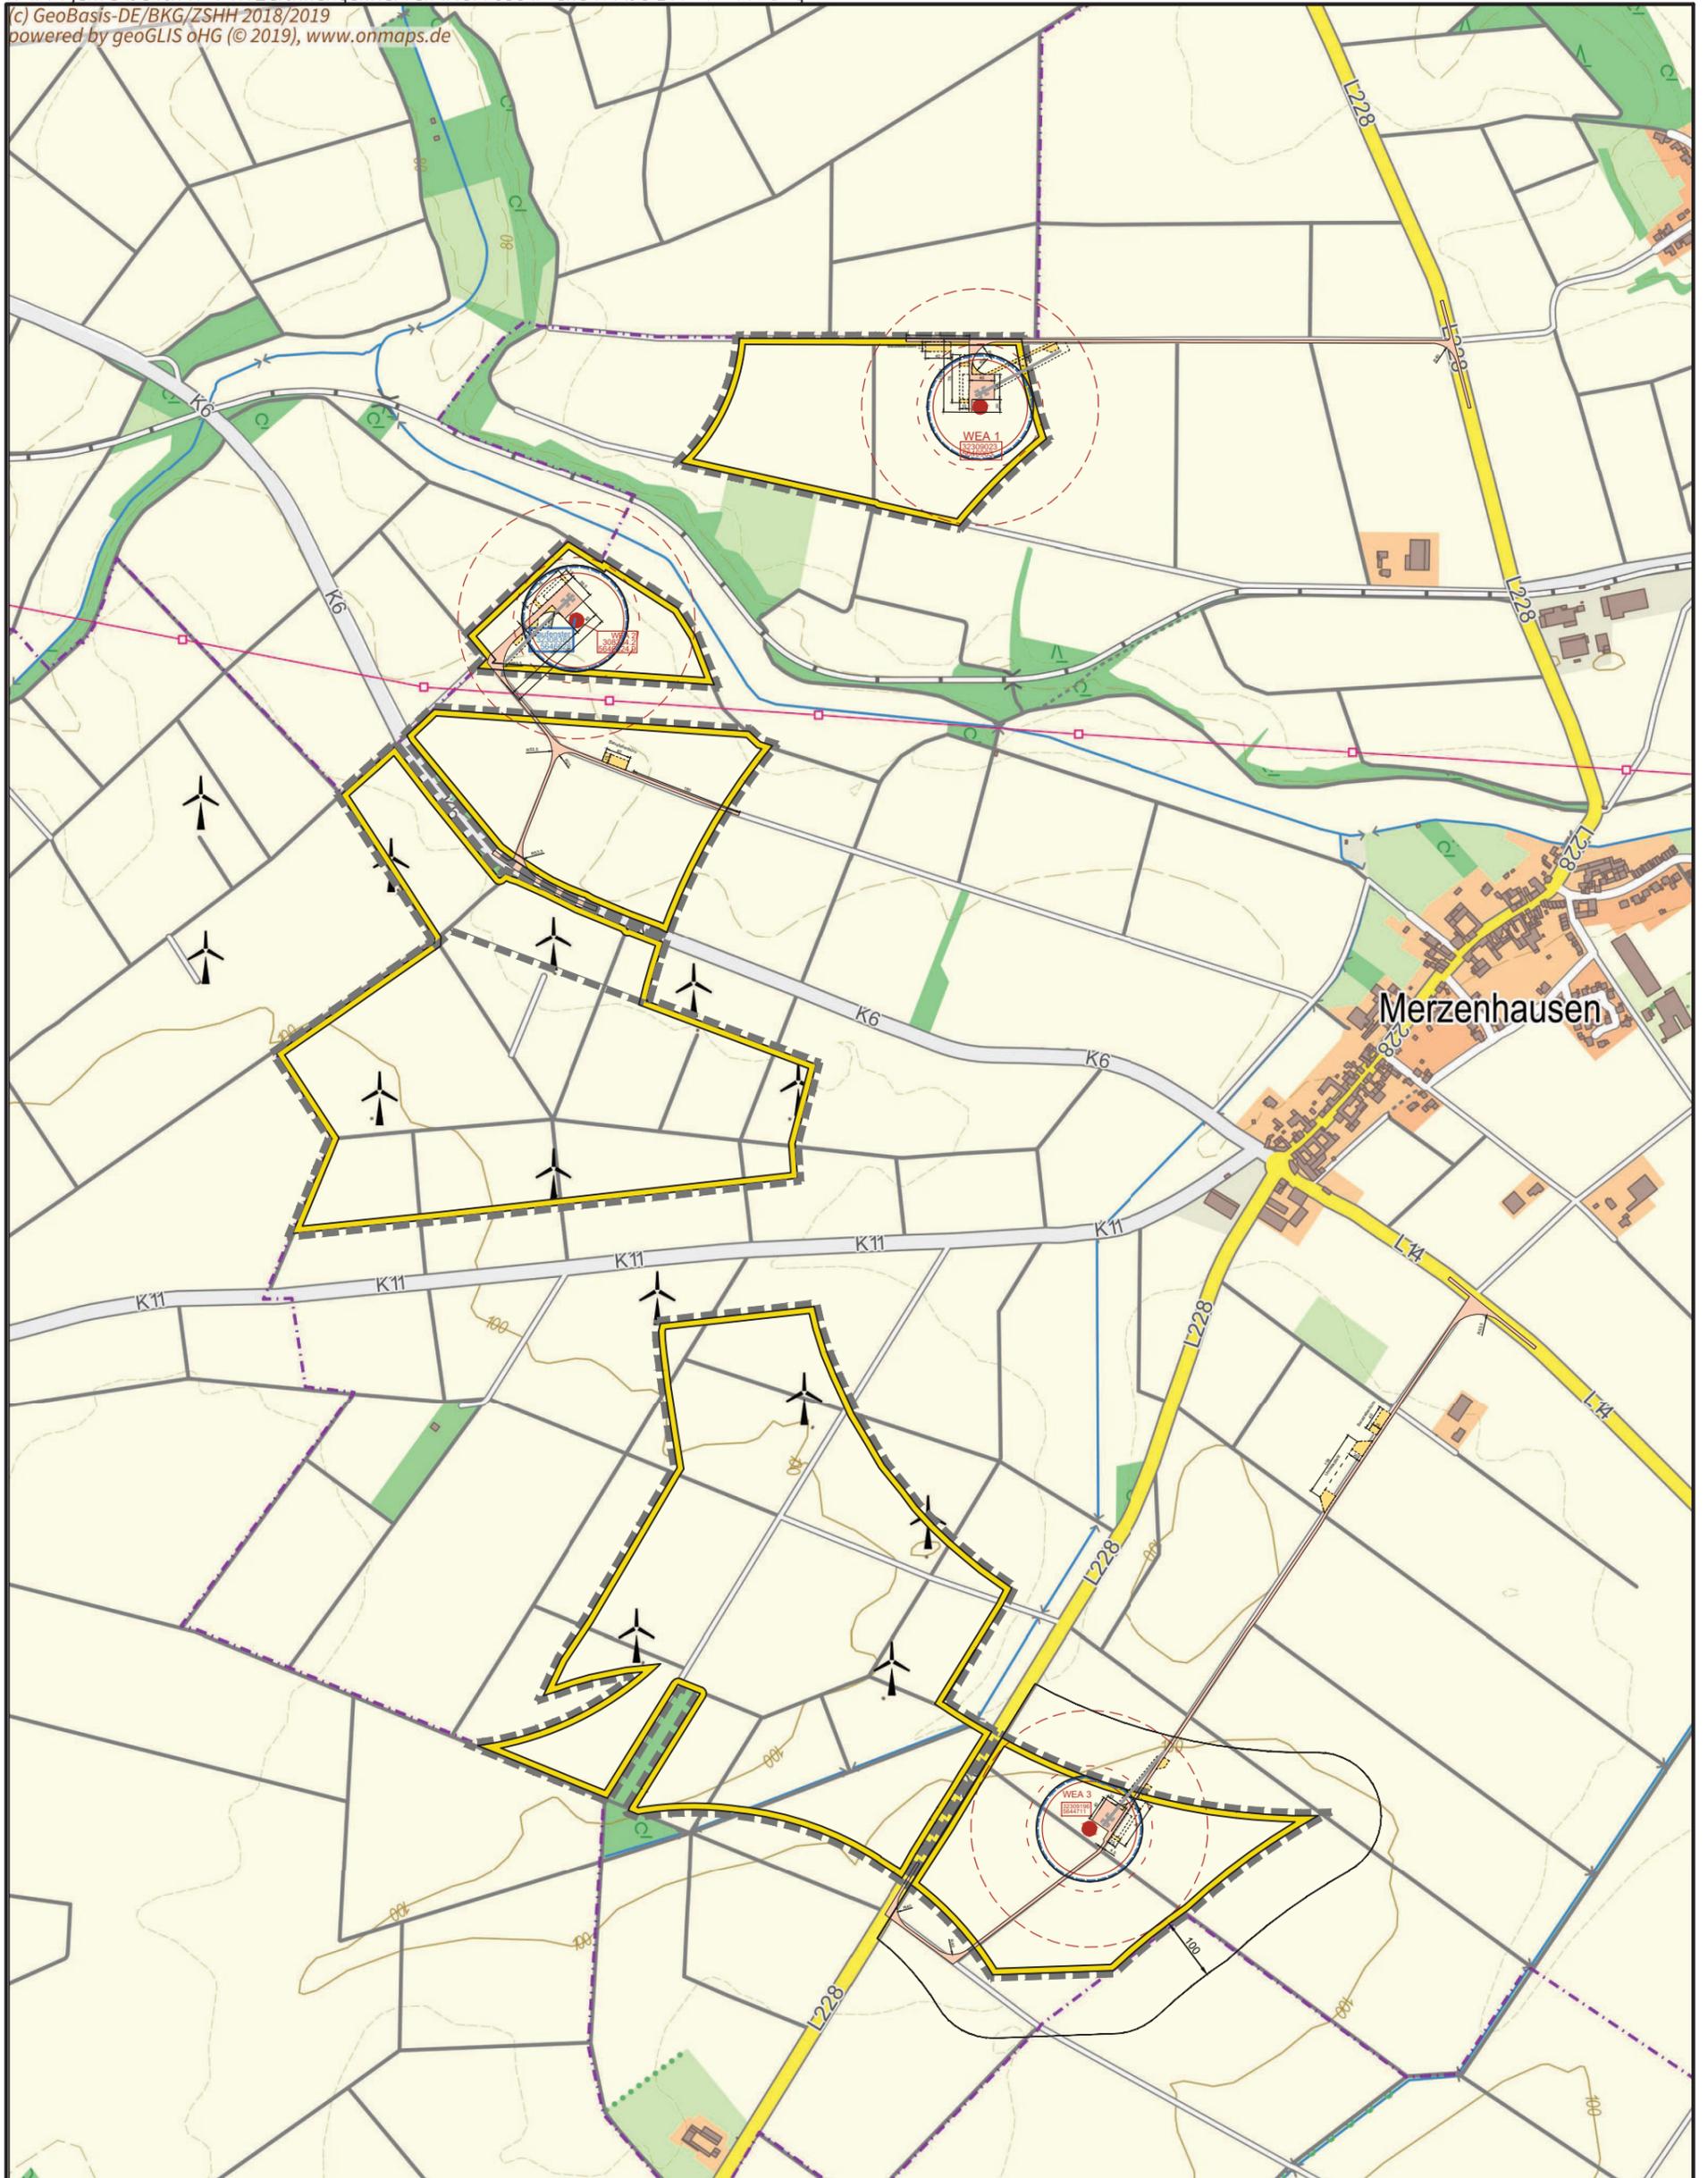

Bezugssystem der Koordinaten:
 ETRS89 UTM 32
 N 149, RD 149,1m, NH 125m, GH 199,55m

Baugrenze
 Verkehrsgebiet
 Versorgungsfläche



■ Wege und Krst.flächen
 ■ Wege, temporär



Energiekontor
 Mary-Somerville-Str. 5, 28359 Bremen
 Tel.:0421/3304-0 Fax.:0421/3304-444
 www.energiekontor.de, info@energiekontor.de

Bauvorhaben:
**WP Jülich- Barmen-
 Merzenhausen**

Maßstab: 1:10.000

Stand: 25.02.2019 /PA


Kartengrundlage:
 NAS Daten
 ETRS89 UTM 32
 TK OnMap Server

	Beginn:	Name
Bearb.	20.10.18	SZA
Gepr.		

Zeichnungs-Nr.: Jü 2019 01-001.dwg

Zeichnung:
Übersicht

H:\Projekte\Jülich N-0\10Zeichnungen\Karten\AutoCad\Pläne\01_Jü 2019_01-001.dwg

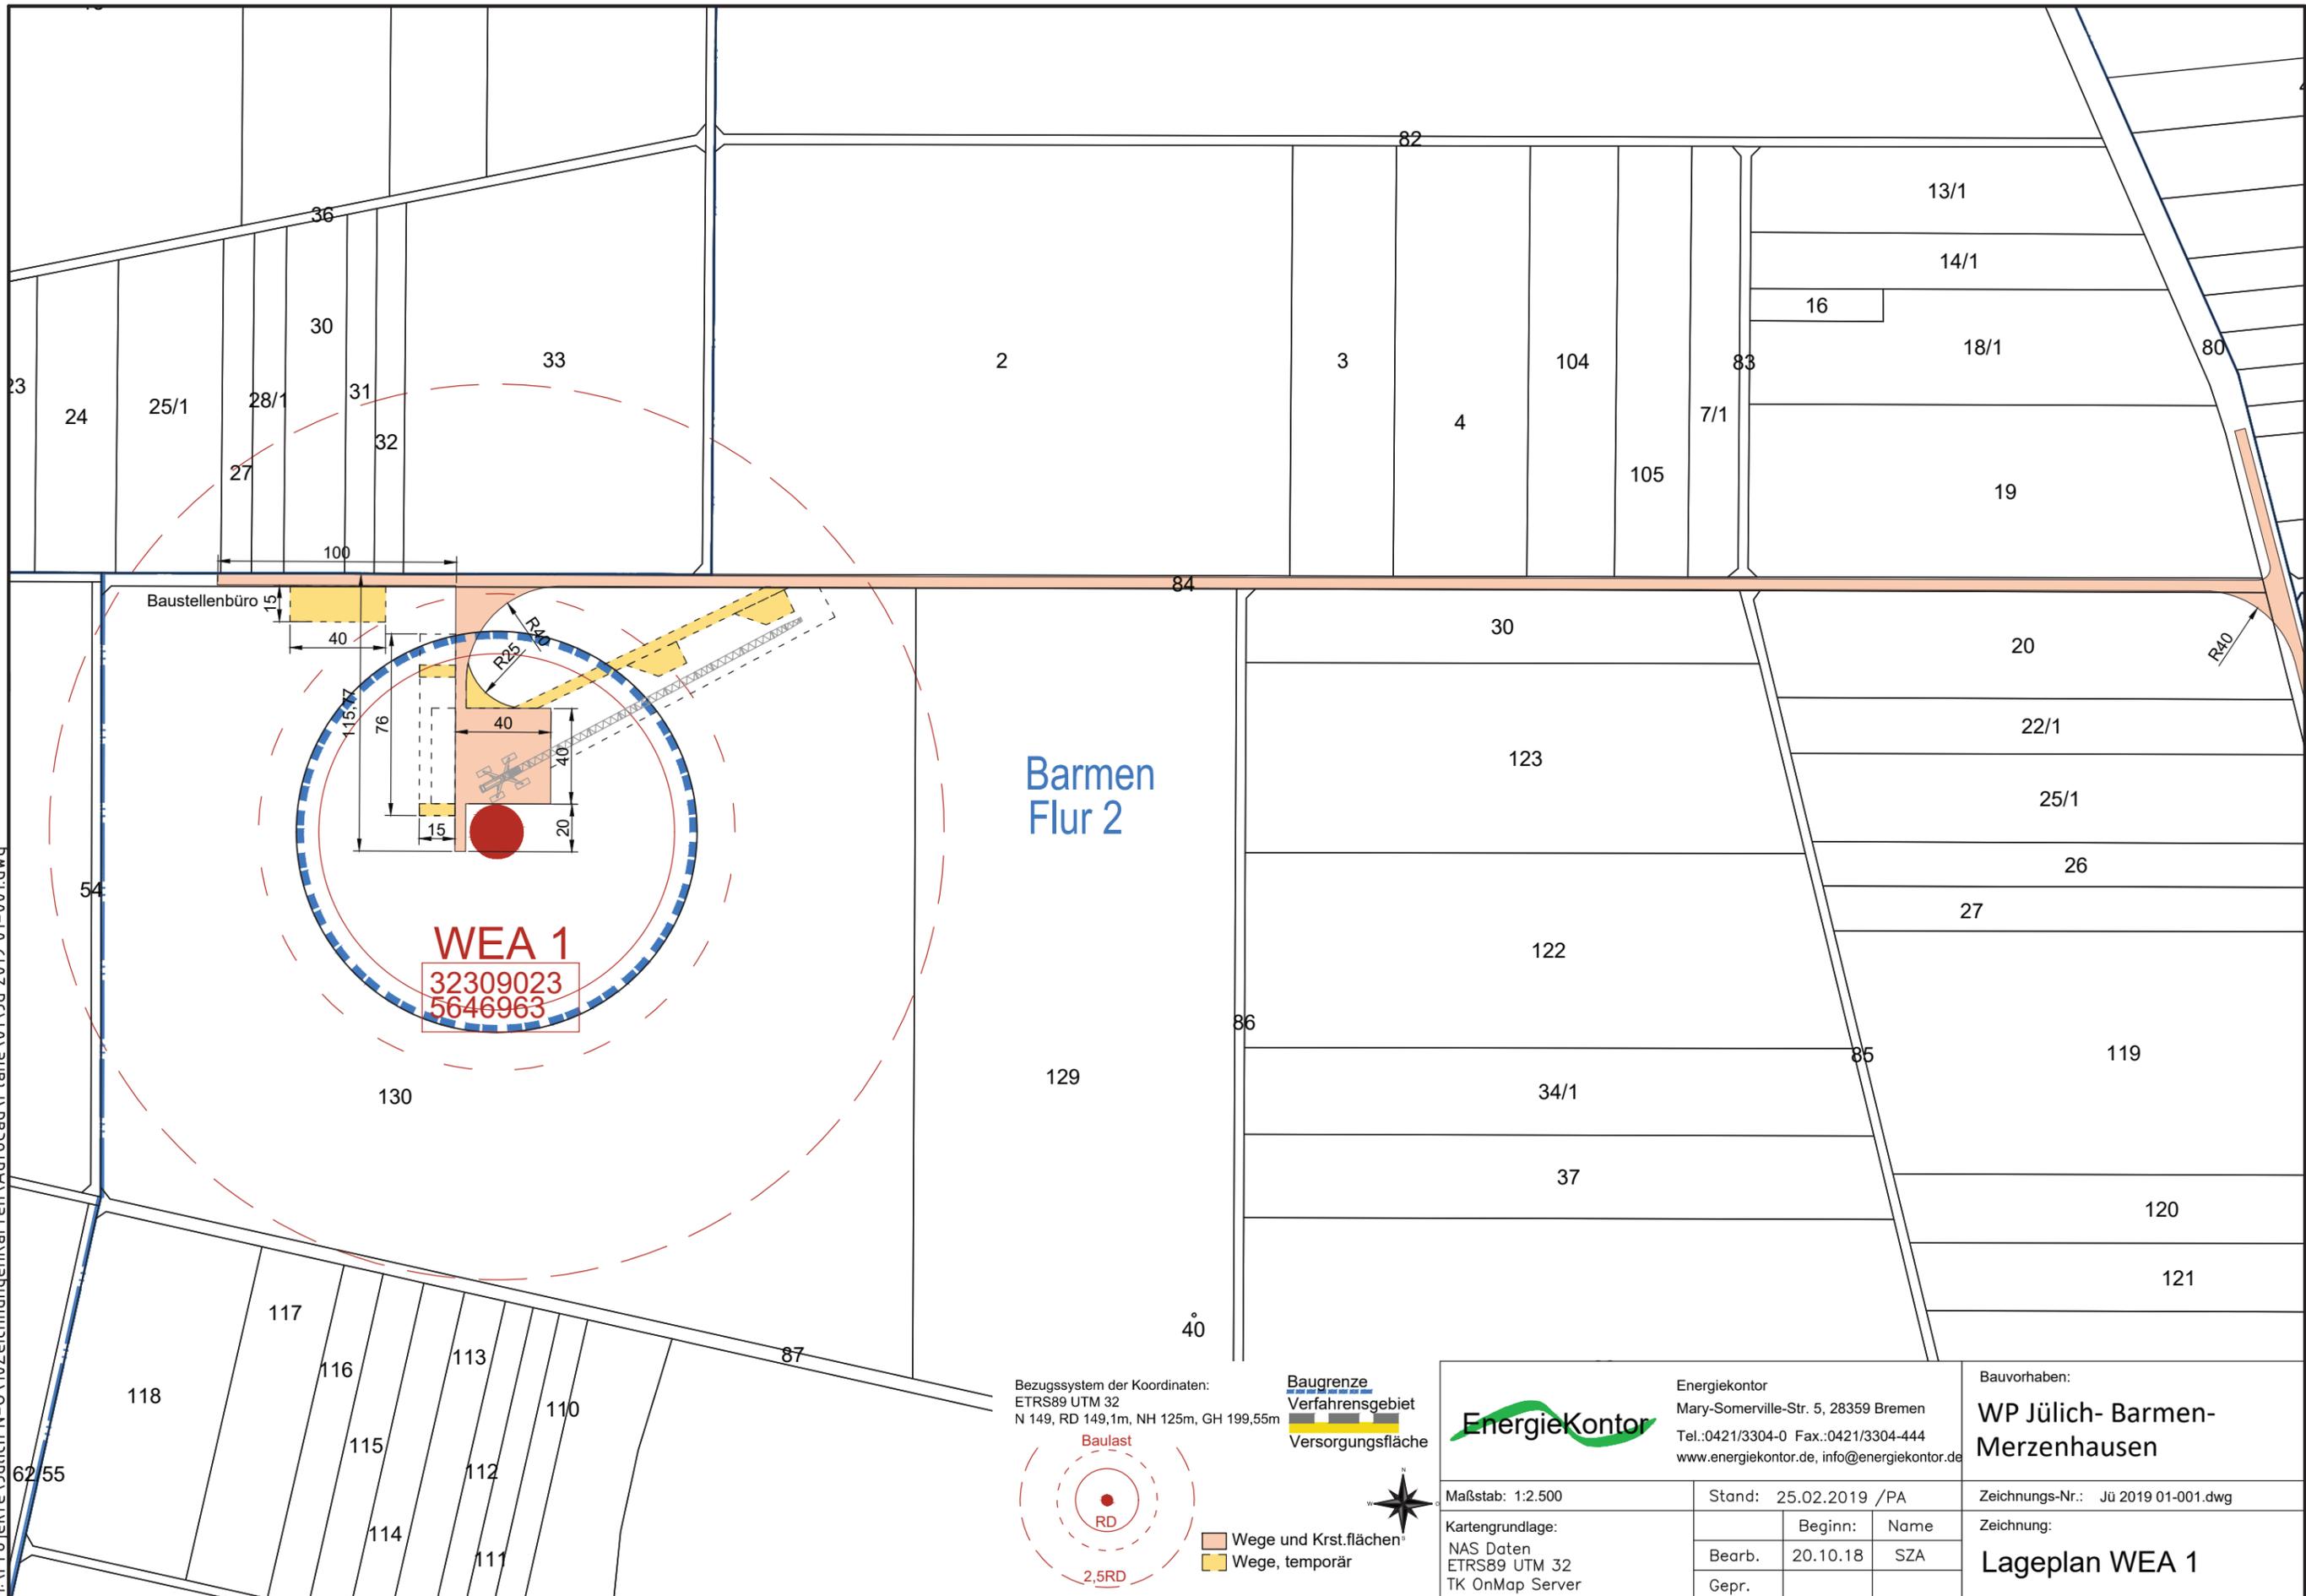


EnergieKontor
 EnergieKontor
 Mary-Somerville-Str. 5, 28359 Bremen
 Tel.:0421/3304-0 Fax.:0421/3304-444
 www.energiekontor.de, info@energiekontor.de

Bauvorhaben:
**WP Jülich- Barmen-
 Merzenhausen**

Maßstab: 1:2.500
 Kartengrundlage:
 NAS Daten
 ETRS89 UTM 32
 TK OnMap Server

Stand:	25.02.2019 /PA	
Bearb.:	20.10.18	Beginn: Name
Gepr.:		SZA

Zeichnungs-Nr.: Jü 2019 01-001.dwg
 Zeichnung:
Lageplan WEA 1

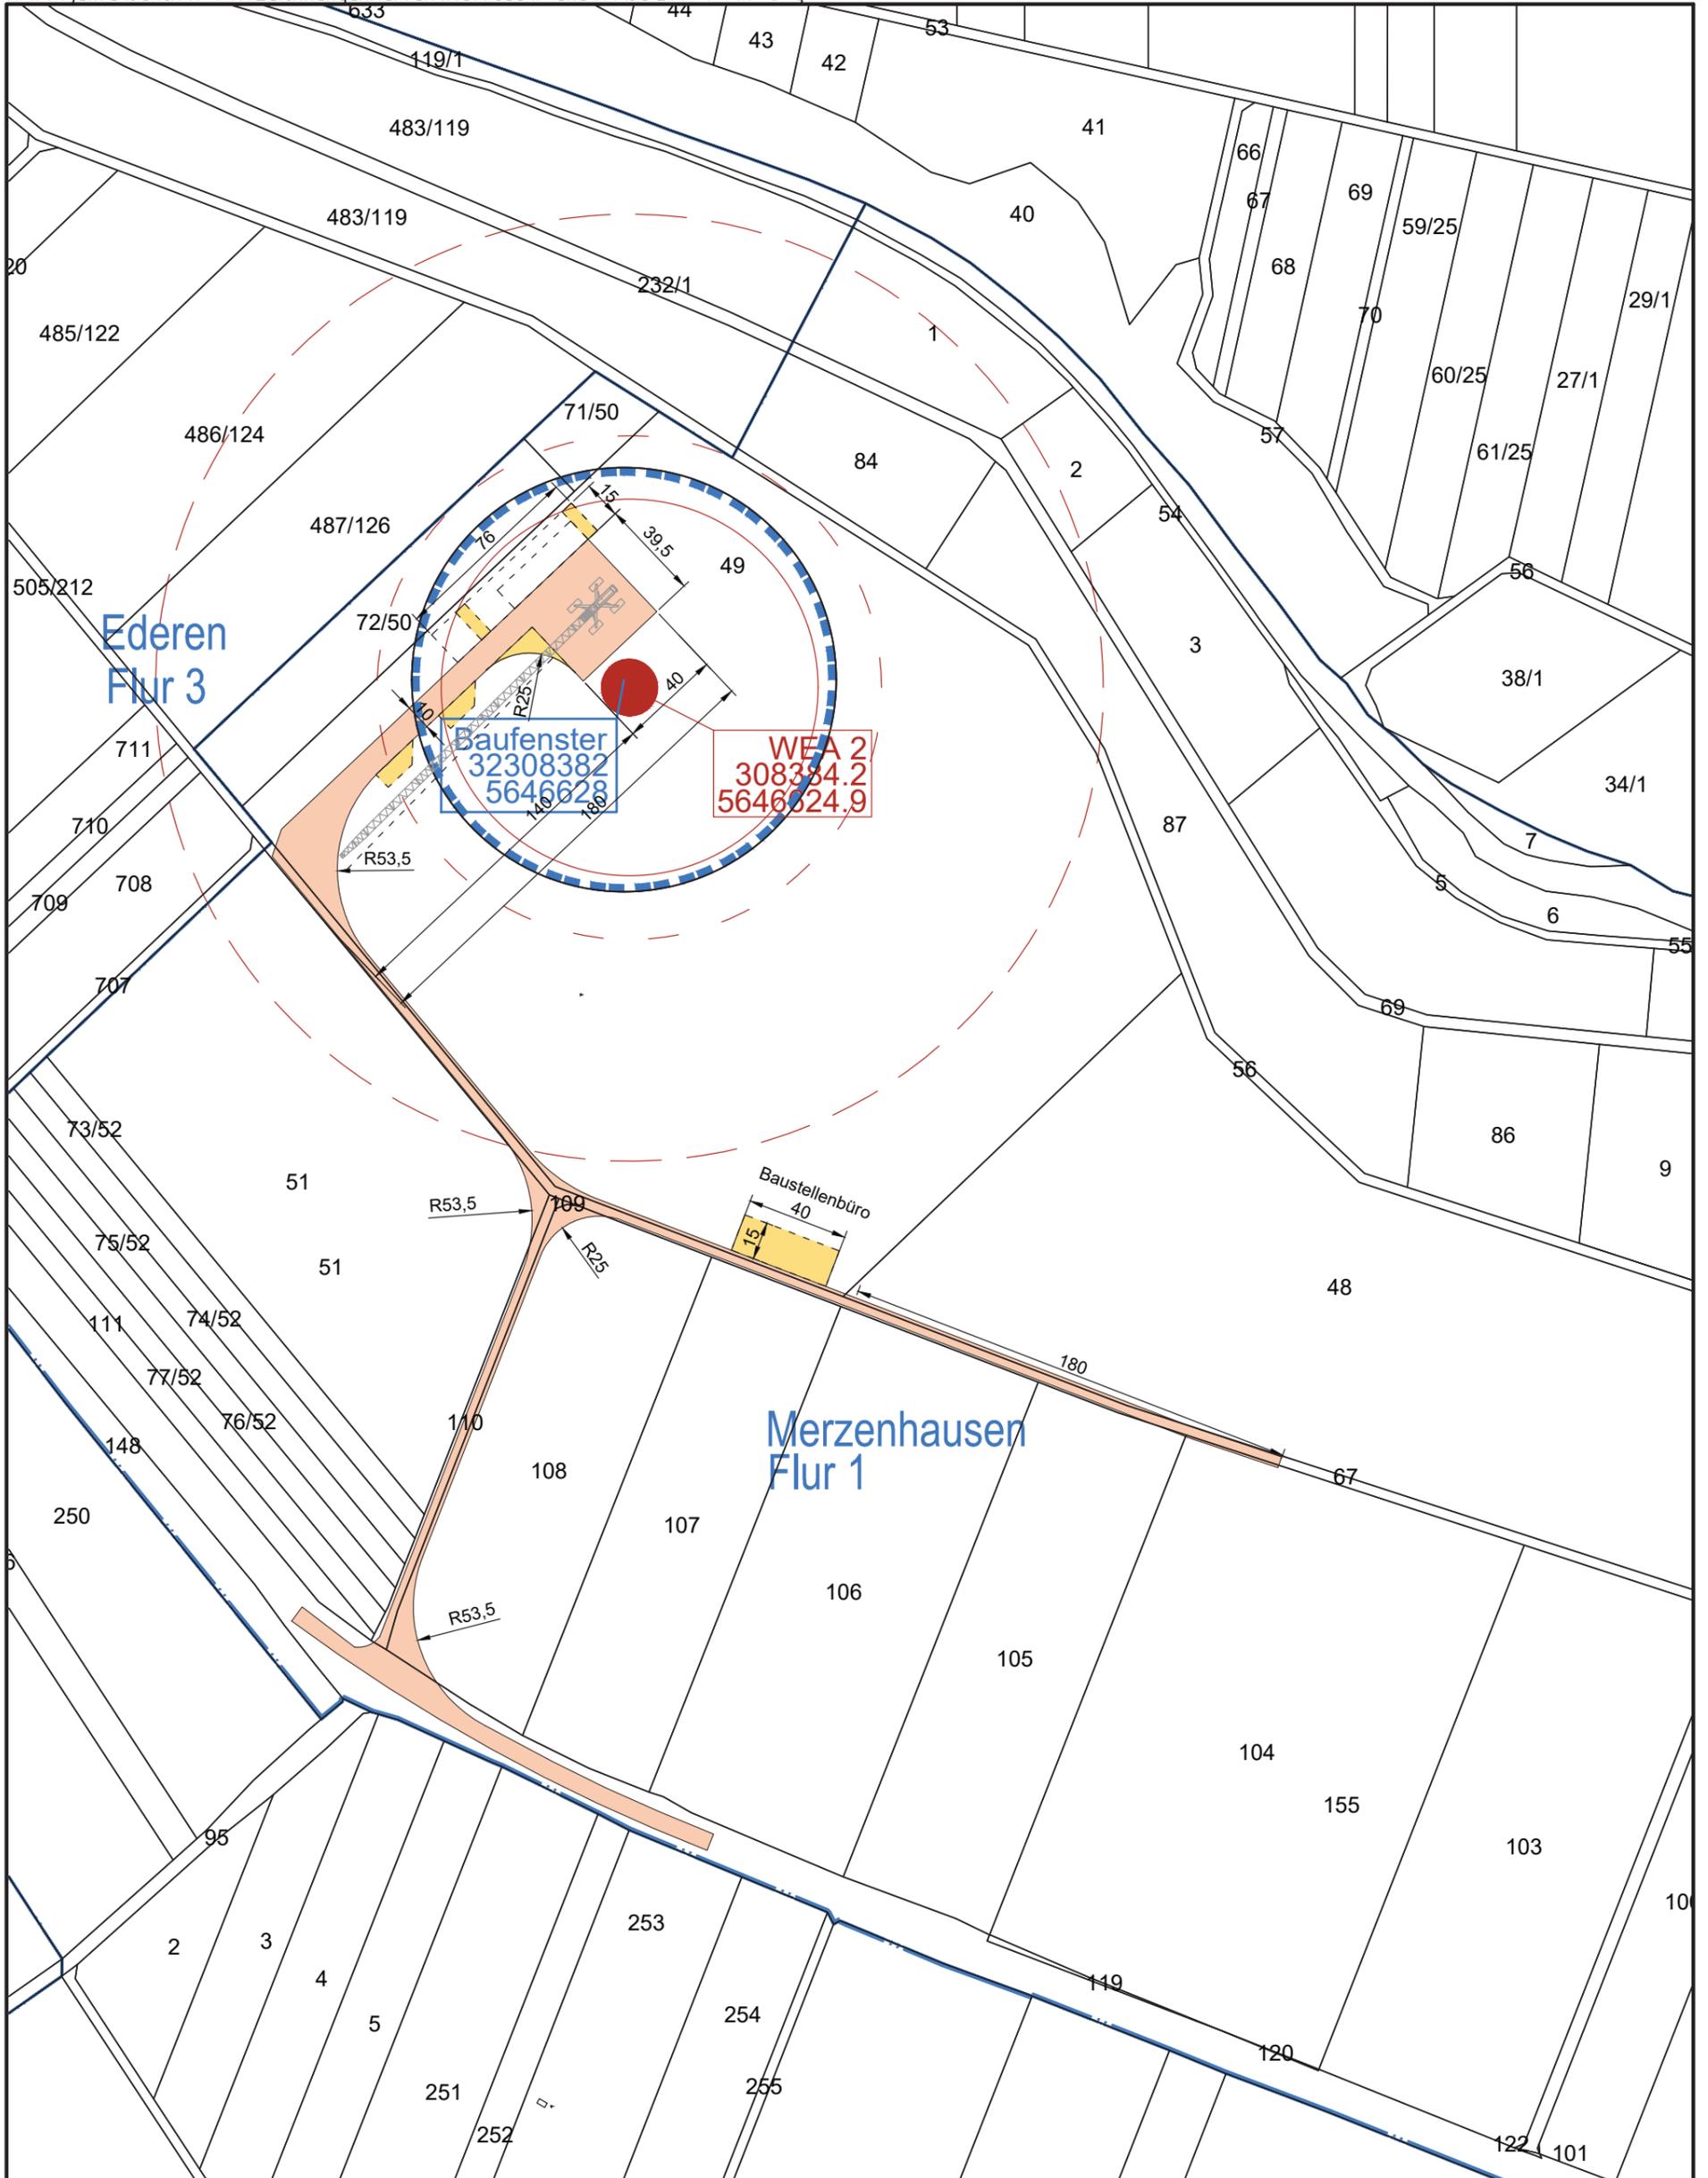

Bezugssystem der Koordinaten:
ETRS89 UTM 32
N 149, RD 149,1m, NH 125m, GH 199,55m

Baugrenze




Wege und Krst.flächen
 Wege, temporär

 Energiekontor Mary-Somerville-Str. 5, 28359 Bremen Tel.: 0421/3304-0 Fax.: 0421/3304-444 www.energiekontor.de, info@energiekontor.de		Bauvorhaben:	
		WP Jülich- Barmen- Merzenhausen	
Maßstab: 1:2.500		Stand: 25.02.2019 /PA	
Kartengrundlage: NAS Daten ETRS89 UTM 32 TK OnMap Server		Bearb.	Gepr.
		Beginn:	Name
		20.10.18	SZA
		Zeichnung:	
		Lageplan WEA 2	
		Zeichnungs-Nr.: Jü 2019 01-001.dwg	




Bezugssystem der Koordinaten:
ETRS89 UTM 32
N 149, RD 149,1m, NH 125m, GH 199,55m

Baugrenze

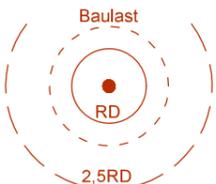


Wege und Krst.flächen
 Wege, temporär

 EnergieKontor Mary-Somerville-Str. 5, 28359 Bremen Tel.: 0421/3304-0 Fax.: 0421/3304-444 www.energiekontor.de, info@energiekontor.de		Bauvorhaben:	
		WP Jülich- Barmen- Merzenhausen	
Maßstab: 1:2.500	Stand: 25.02.2019 /PA		Zeichnungs-Nr.: Jü 2019 01-001.dwg
Kartengrundlage: NAS Daten ETRS89 UTM 32 TK OnMap Server	Bearb.	20.10.18	Zeichnung:
	Gepr.		Zufahrt WEA 3

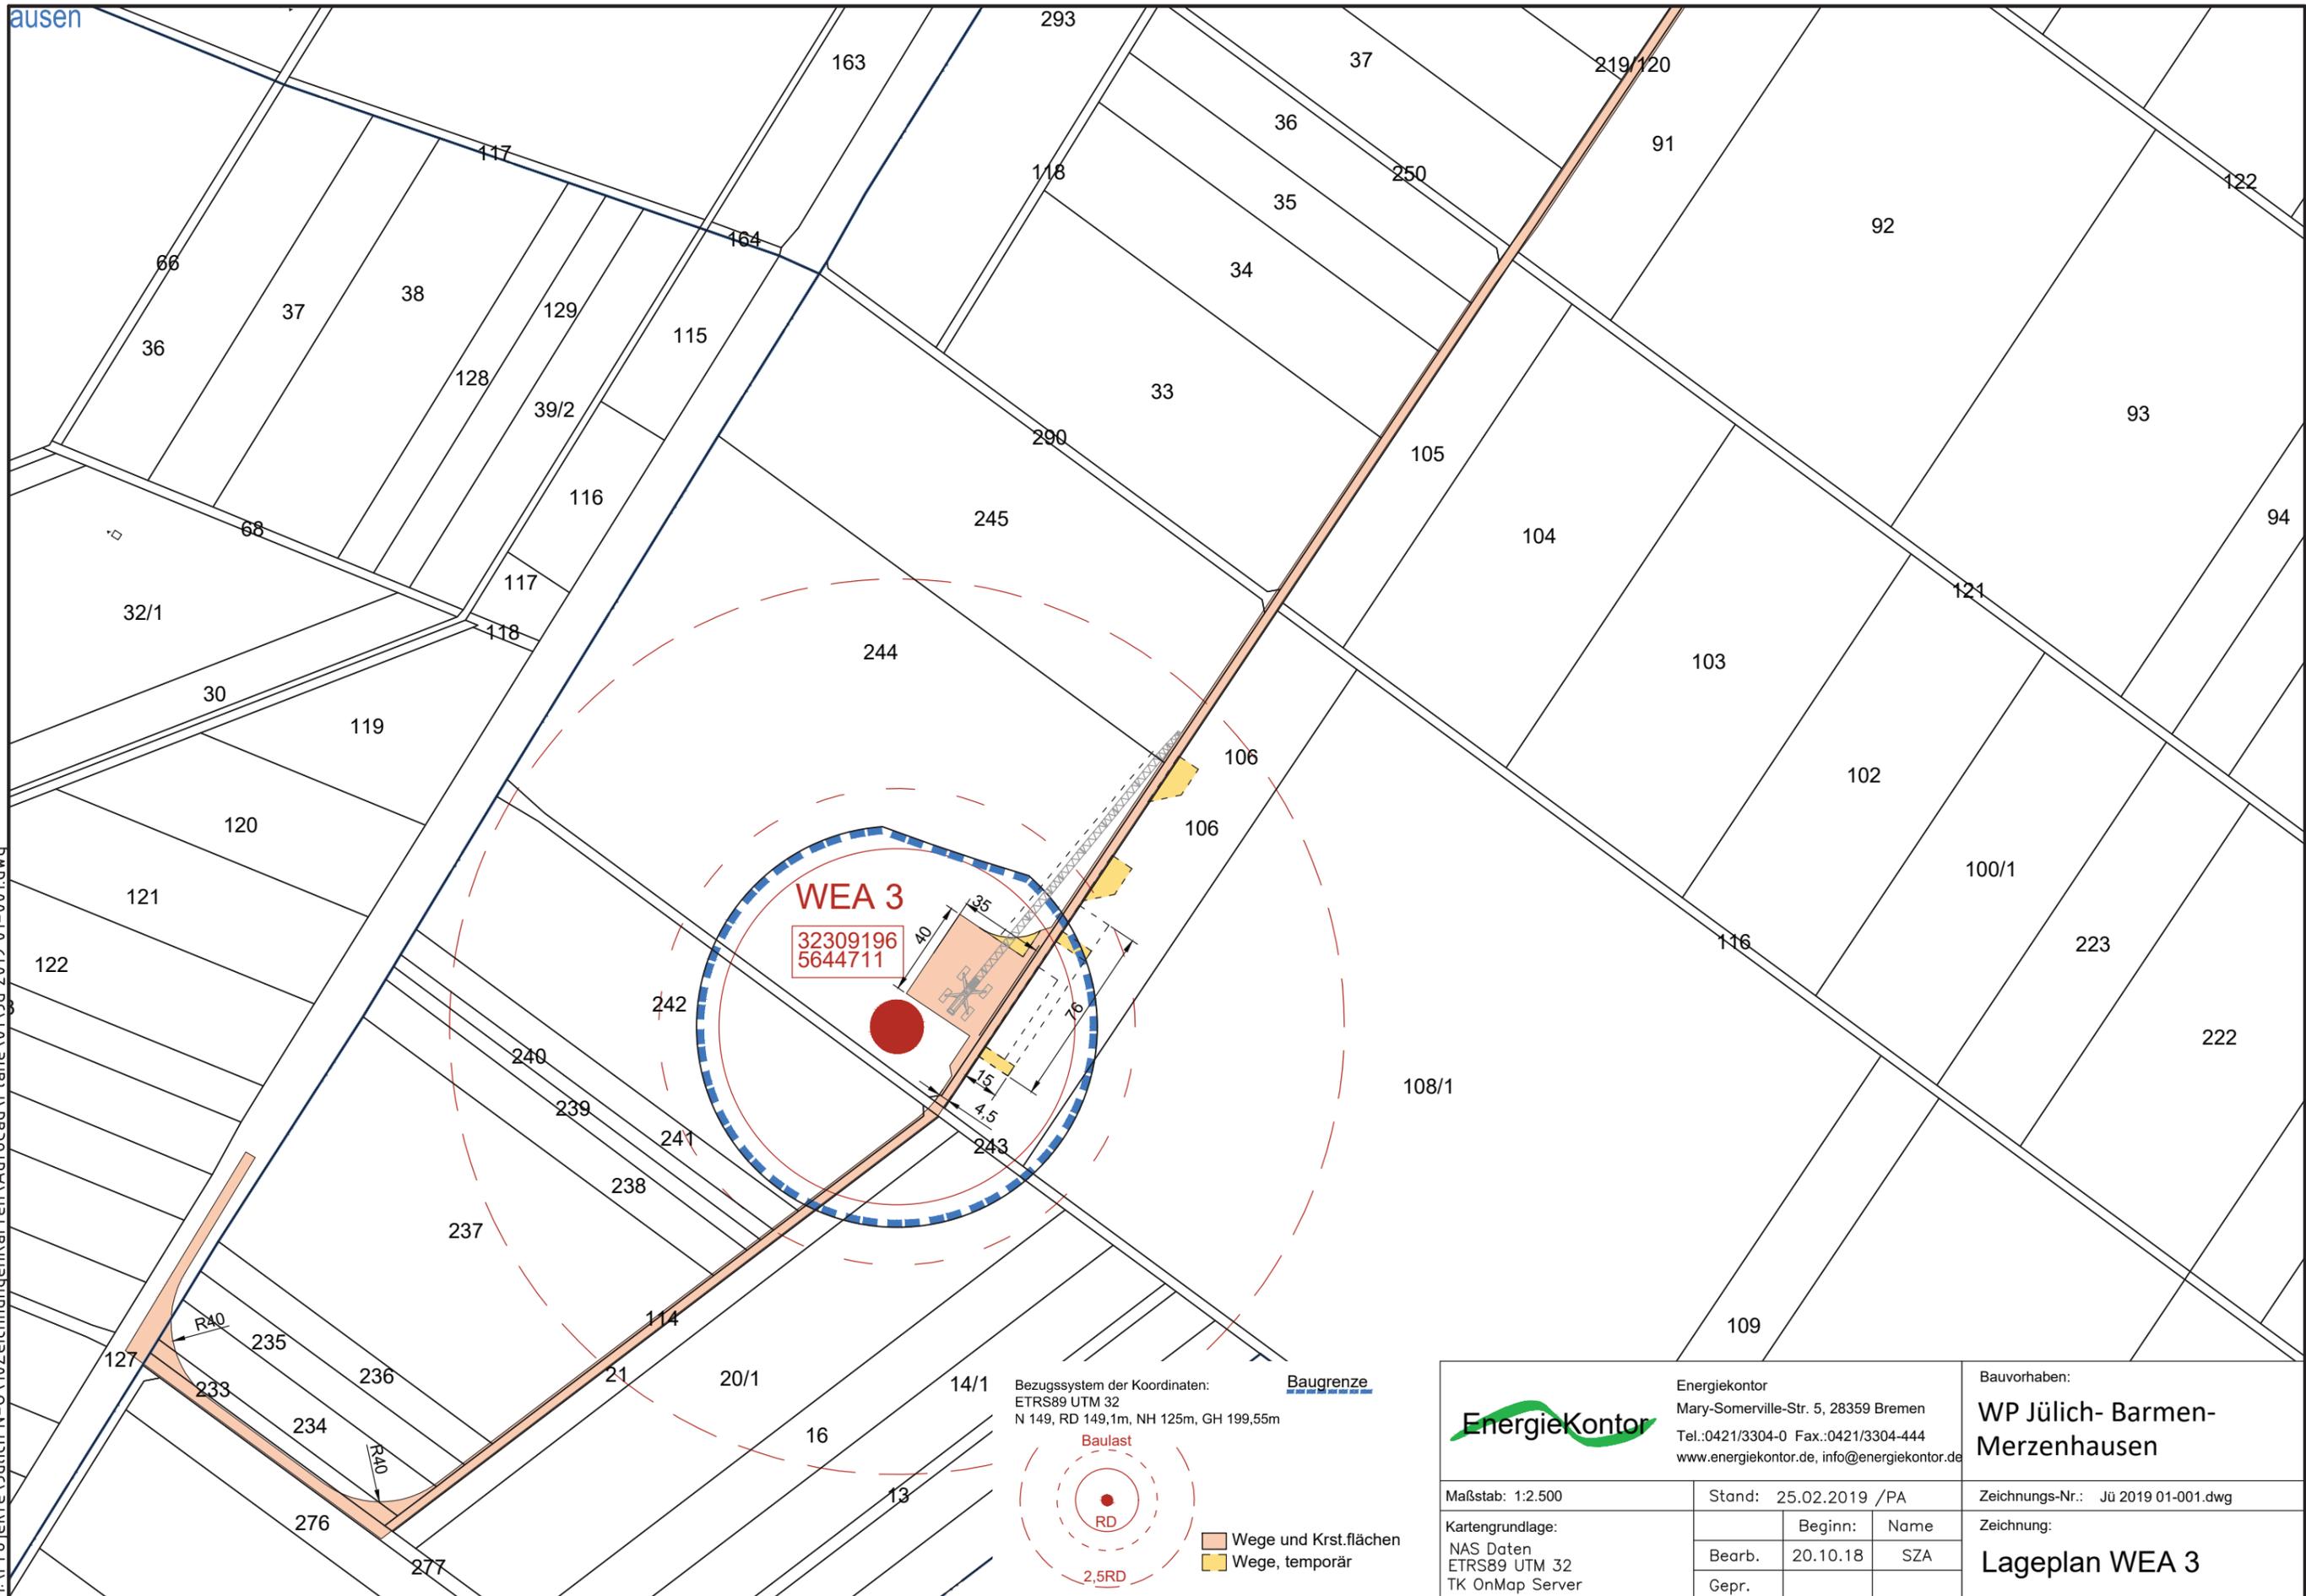

H:\Projekte_Jülich N-0\10Zeichnungen\Karten\AutoCad\Pläne\01_Jü 2019_01-001.dwg

		EnergieKontor Mary-Somerville-Str. 5, 28359 Bremen Tel.:0421/3304-0 Fax.:0421/3304-444 www.energiekontor.de, info@energiekontor.de		Bauvorhaben: WP Jülich- Barmen- Merzenhausen	
		Maßstab: 1:2.500		Stand: 25.02.2019 /PA	
Kartengrundlage: NAS Daten ETRS89 UTM 32 TK OnMap Server		Beginn:		Name:	
		Bearb. 20.10.18		SZA	
		Gepr.		Lageplan WEA 3	

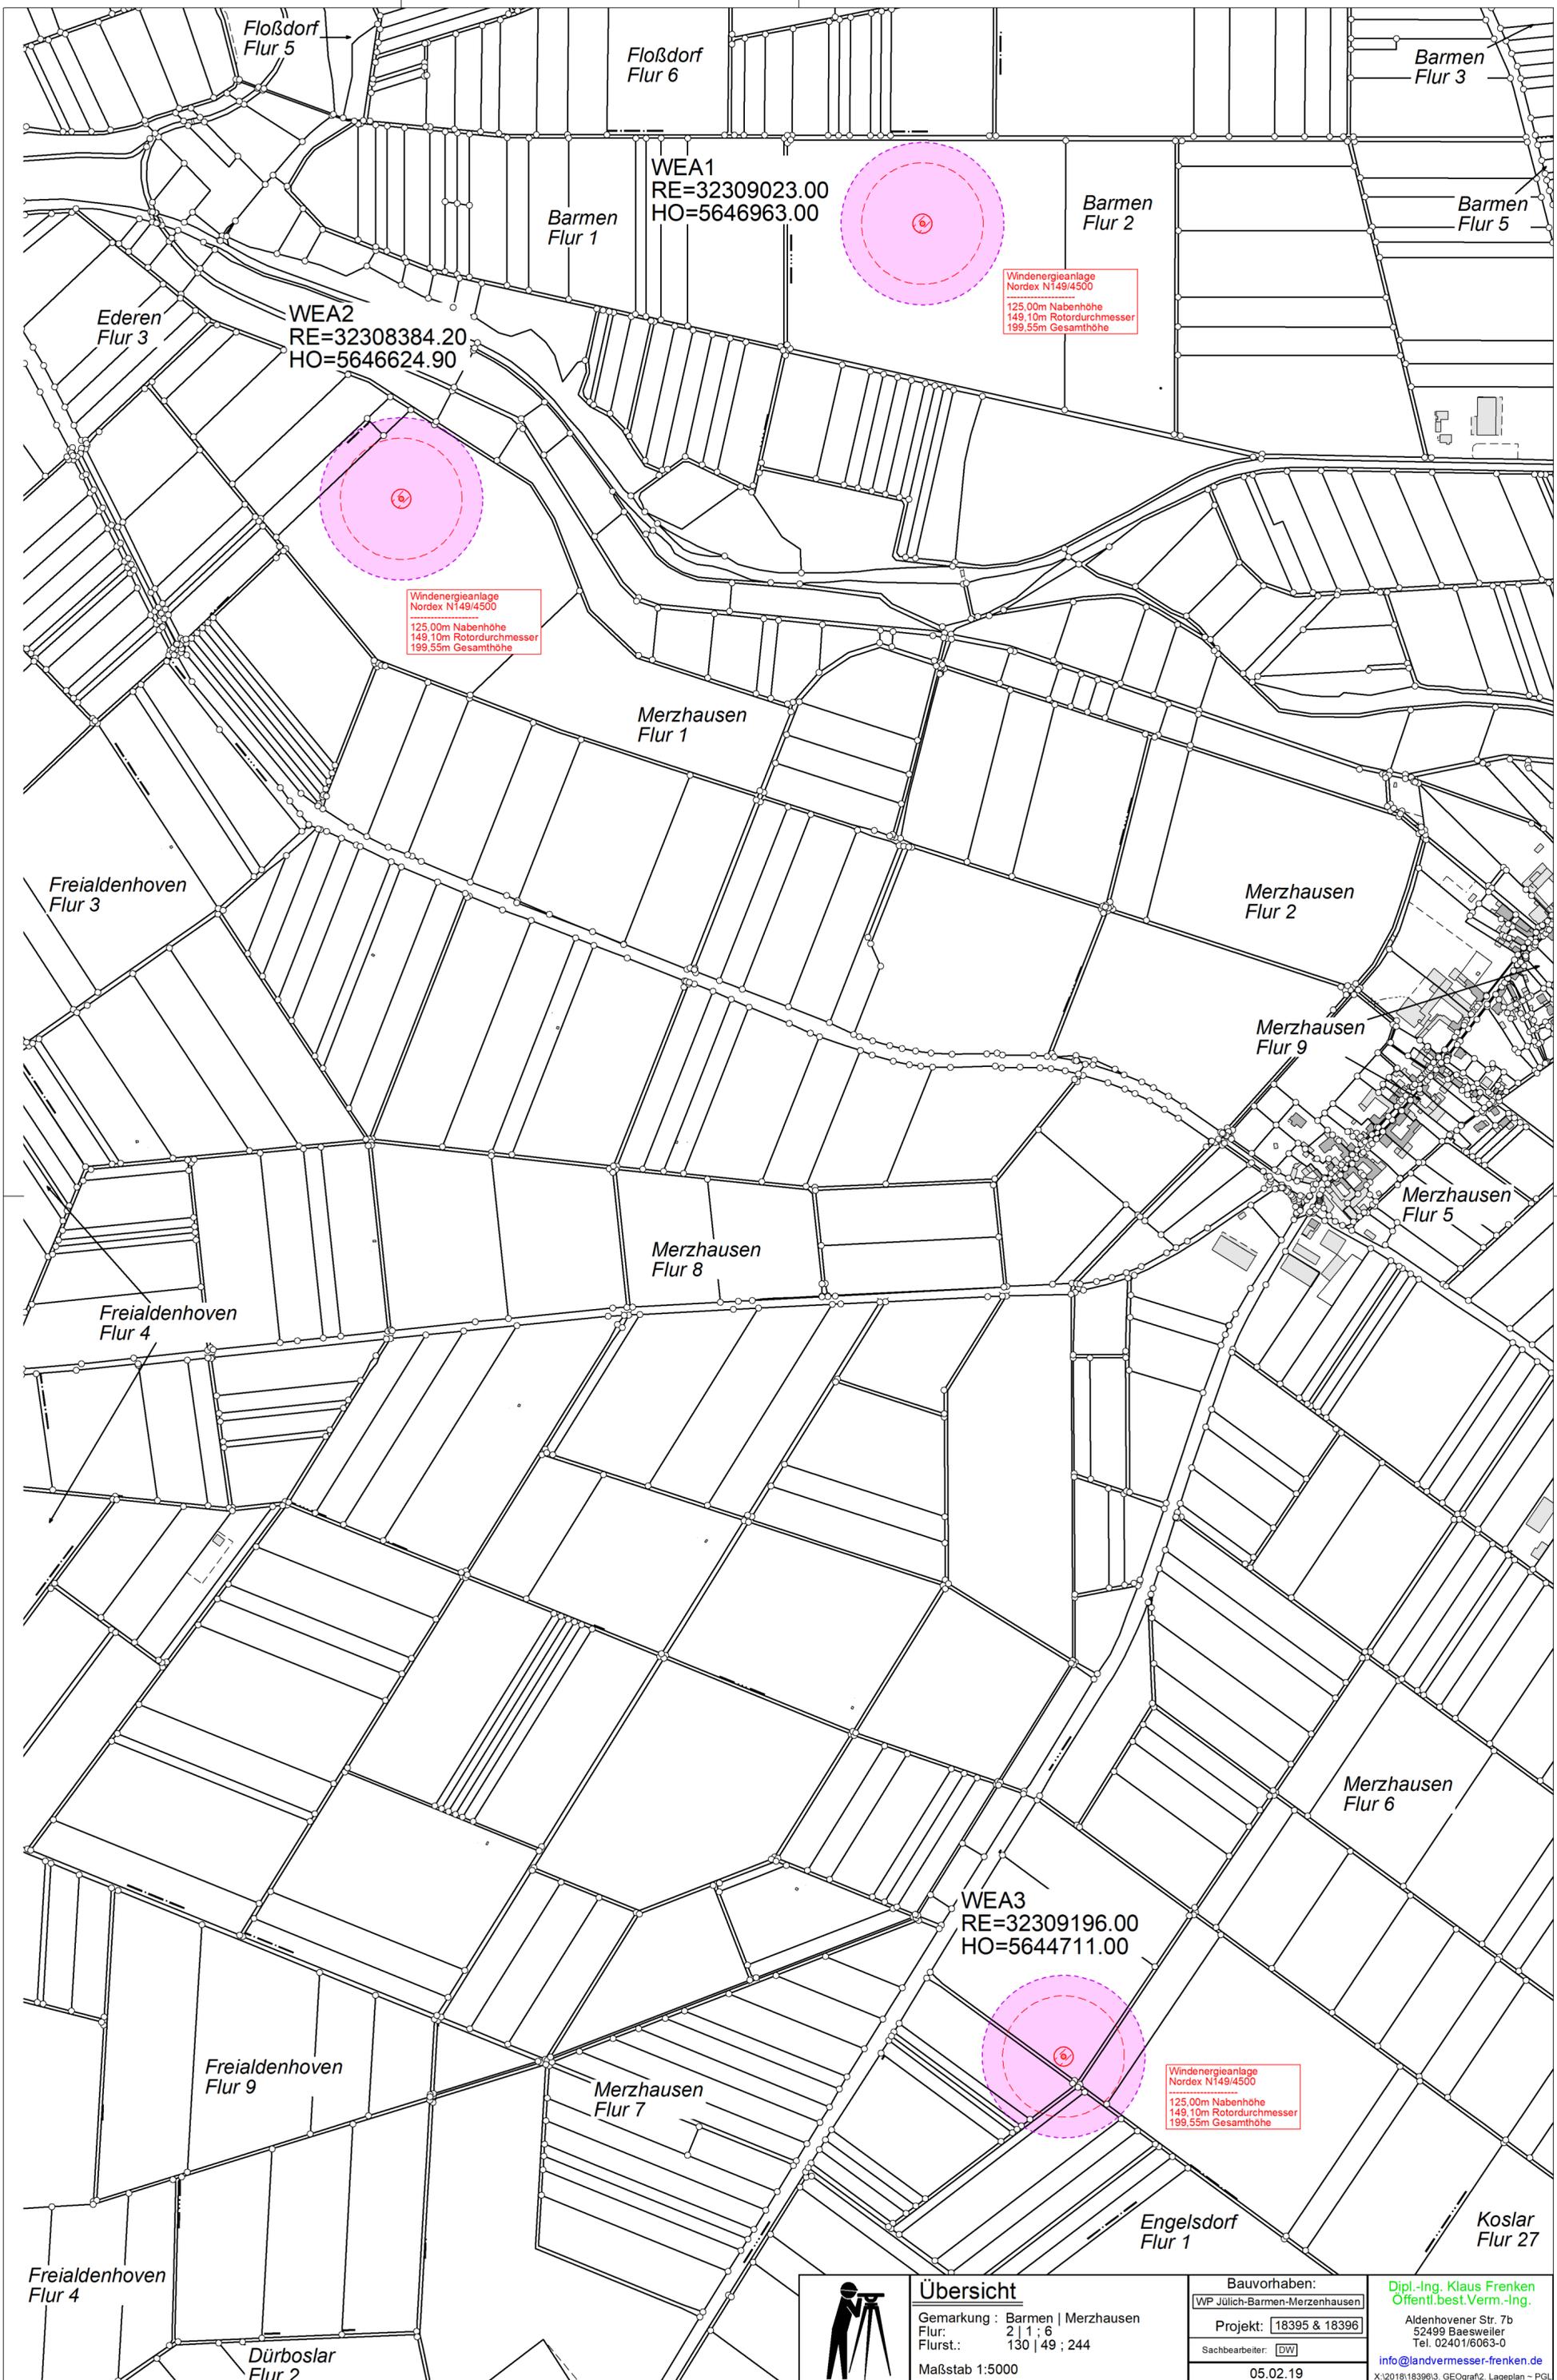

WEA1
RE=32309023.00
HO=5646963.00

Windenergieanlage
Nordex N149/4500
125,00m Nabenhöhe
149,10m Rotordurchmesser
199,55m Gesamthöhe

WEA2
RE=32308384.20
HO=5646624.90

Windenergieanlage
Nordex N149/4500
125,00m Nabenhöhe
149,10m Rotordurchmesser
199,55m Gesamthöhe

WEA3
RE=32309196.00
HO=5644711.00

Windenergieanlage
Nordex N149/4500
125,00m Nabenhöhe
149,10m Rotordurchmesser
199,55m Gesamthöhe



Übersicht

Gemarkung : Barmen | Merzhausen
Flur: 2 | 1 ; 6
Flurst.: 130 | 49 ; 244
Maßstab 1:5000

Bauvorhaben:
WP Jülich-Barmen-Merzhausen
Projekt: 18395 & 18396
Sachbearbeiter: DW
05.02.19

Dipl.-Ing. Klaus Frenken
Öffentl. best. Verm.-Ing.
Aldenhovener Str. 7b
52499 Baesweiler
Tel. 02401/6063-0
info@landvermesser-frenken.de
X:\2018\18396\3_GEOgraf2_Lageplan - PGL

Amtliche Lagepläne zur Eintragung Baulasten WEA 2 & WEA 3

Pläne befinden sich 3-fach je Baulast im separaten Ordner fürs Bauordnungsamt