

## 2.3 Liegenschaftskarte

Lageplan

Formular Richtfunk + Übersichtskarten

WEA Standorte Verlauf Richtfunkstrecken

Anlagen:

- 2022-05-23\_Lageplan\_utm33-WEA\_5\_A3\_2500\_VBH\_2022\_05\_18.pdf
- 2022-05-16\_FormularRichtfunk\_WEA\_5.pdf
- 2022-05-17\_Wöbbelin\_WEA5\_ÜKA3q.pdf
- 2022-05-06\_Wöbbelin\_WEA-Standorte\_Richtfunkstrecken.pdf





## Formular zur Abfrage der Betreiber von Richtfunkstrecken im vorgegebenen Plangebiet

### 1. Adresse der Auskunftersuchenden:

Behörde / Firma:

Straße / Nr.:

Postleitzahl / Ort:

Land:

### 2. Ansprechpartner :

Anrede:

Name:

Vorname:

E-Mail:

Telefon:

### 3. Art der Bauplanung bzw. des Vorhabens

- |  |  |
|--|--|
| <input type="checkbox"/> Bebauungsplan                   | <input type="checkbox"/> Regionalplan / Raumordnungsplan         |
| <input type="checkbox"/> Flächennutzungsplan             | <input type="checkbox"/> Teilregionalplan                        |
| <input type="checkbox"/> Windkraftanlage(n)              | <input type="checkbox"/> Entwicklungsplan / Entwicklungsprogramm |
| <input type="checkbox"/> Mast(en)                        | <input type="checkbox"/> Planfeststellungsverfahren              |
| <input type="checkbox"/> Hochspannungsfreileitung(n)     | <input type="checkbox"/> Leitungs- bzw. Medienabfrage            |
| <input type="checkbox"/> Photovoltaikanlage              | <input type="checkbox"/> Sonstiges:                              |
| <input type="checkbox"/> Landschafts-/ Naturschutzgebiet |  |

Planungsbezeichnung:

Aktenzeichen: <sup>1</sup>

BNetzA-Vorgangsnr.: <sup>1</sup>

### 4. Adressdaten des Baugebiets / Plangebiets:

Straße / Nr.:<sup>1</sup>


Postleitzahl / Ort:

Landkreis:

1. Angaben bitte ausfüllen, wenn bekannt

## 5. Koordinaten und Kartenmaterial des Baugebiets / Plangebiets:

Bitte die Koordinaten in der Form: **Grad Minuten Sekunden / WGS84** angeben.  
z. B. für Koordinaten E 11° 22' 33,21" N 44° 55' 06,54" ist die Schreibweise wie folgt:  
ohne Sonderzeichen ° ' " und ohne Nachkommastellen, also **11E 22 33 44N 55 06**

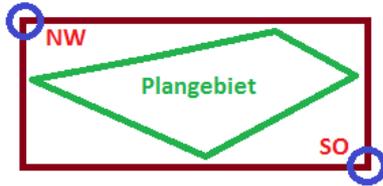

§ Nordwest-Koordinate (NW):

§ Südost-Koordinate (SO):

Für die **Trassenverläufe** bei Hoch- und Höchst-Spannungsfreileitungen bitte die SHAPE-Datei mit der Projektion **UTM Zone 32N** beilegen.  
Ansonsten die Hinweise auf dem Zusatzblatt (Seite 3) beachten.

### Zusätzlich erforderliche Unterlagen:

§ Topografische Karte bzw. Lageplan des Baugebiets mit Orientierungspunkten

dem Formular beigelegt

## 6. Angaben zum Maß der baulichen Nutzung:

§ Bauhöhe über Erdboden inkl. der möglichen Überschreitungen in Meter:

§ ggf. Zahl der Vollgeschosse als Höchstmaß:

§ Sind auf dem Plangebiet weitere hohe Baukörper vorgesehen?

z. B.:

Werbefylone;  Schornsteine;  Silos;

Baumwipfelpfade;  Hochregallager;

Sonstiges:

§ Wenn ja, bitte die Bauhöhe dieses Baukörpers angeben:

Bitte richten Sie Ihre Bauleitplanungsanfragen ausschließlich elektronisch an folgende E-Mail-Adresse: [226.Postfach@BNetzA.de](mailto:226.Postfach@BNetzA.de)

Weitere Informationen zur Bauleitplanung im Zusammenhang mit Richtfunkstrecken stehen Ihnen auf der Internetseite der Bundesnetzagentur zur Verfügung:  
[www.bundesnetzagentur.de/bauleitplanung](http://www.bundesnetzagentur.de/bauleitplanung).

Datenschutzhinweis: Ihre personenbezogenen Daten werden zur weiteren Bearbeitung und Korrespondenz entsprechend der Datenschutzerklärung der Bundesnetzagentur verarbeitet. Diese können Sie über folgenden Link abrufen: [www.bundesnetzagentur.de/Datenschutz](http://www.bundesnetzagentur.de/Datenschutz). Sollte Ihnen ein Abruf der Datenschutzerklärung nicht möglich sein, kann Ihnen diese auch in Textform übermittelt werden.



## Zusatzblatt

(nur bei Hoch- und Höchstspannungsfreileitungen)

### Polygon / Vektor

#### Hinweise:


§ Für die Trassenverläufe bei Hoch- und Höchst-Spannungsfreileitungen bitte die SHAPE-Datei mit der Projektion UTM Zone 32N beilegen. Ansonsten das Polygon mit Hilfe der Koordinaten beschreiben.

Die Koordinaten bitte in eine Excel-Datei eintragen und dem Formular beilegen:

- § Das Koordinatenformat ist Dezimalgrad in WGS84. (Beispiel E11.2233 N44.5566)
- § Die Punkte beziehen sich auf den Verlauf des Polygons bzw. des Vektors.
- § Beim Polygon ist der erste Punkt ein Nordwert; der weitere Verlauf im Uhrzeigersinn.
- § Die Punkte sind von einem Ende bis zum anderen Ende fortlaufend zu setzen.
- § Die Anzahl der Punkte ist variabel und vom Verlauf der Trasse abhängig.

#### **Zusätzlich erforderliche Unterlagen:**

- § Topografische Karte bzw. Lageplan des Trassenverlaufs mit Orientierungspunkten  dem Formular beigelegt

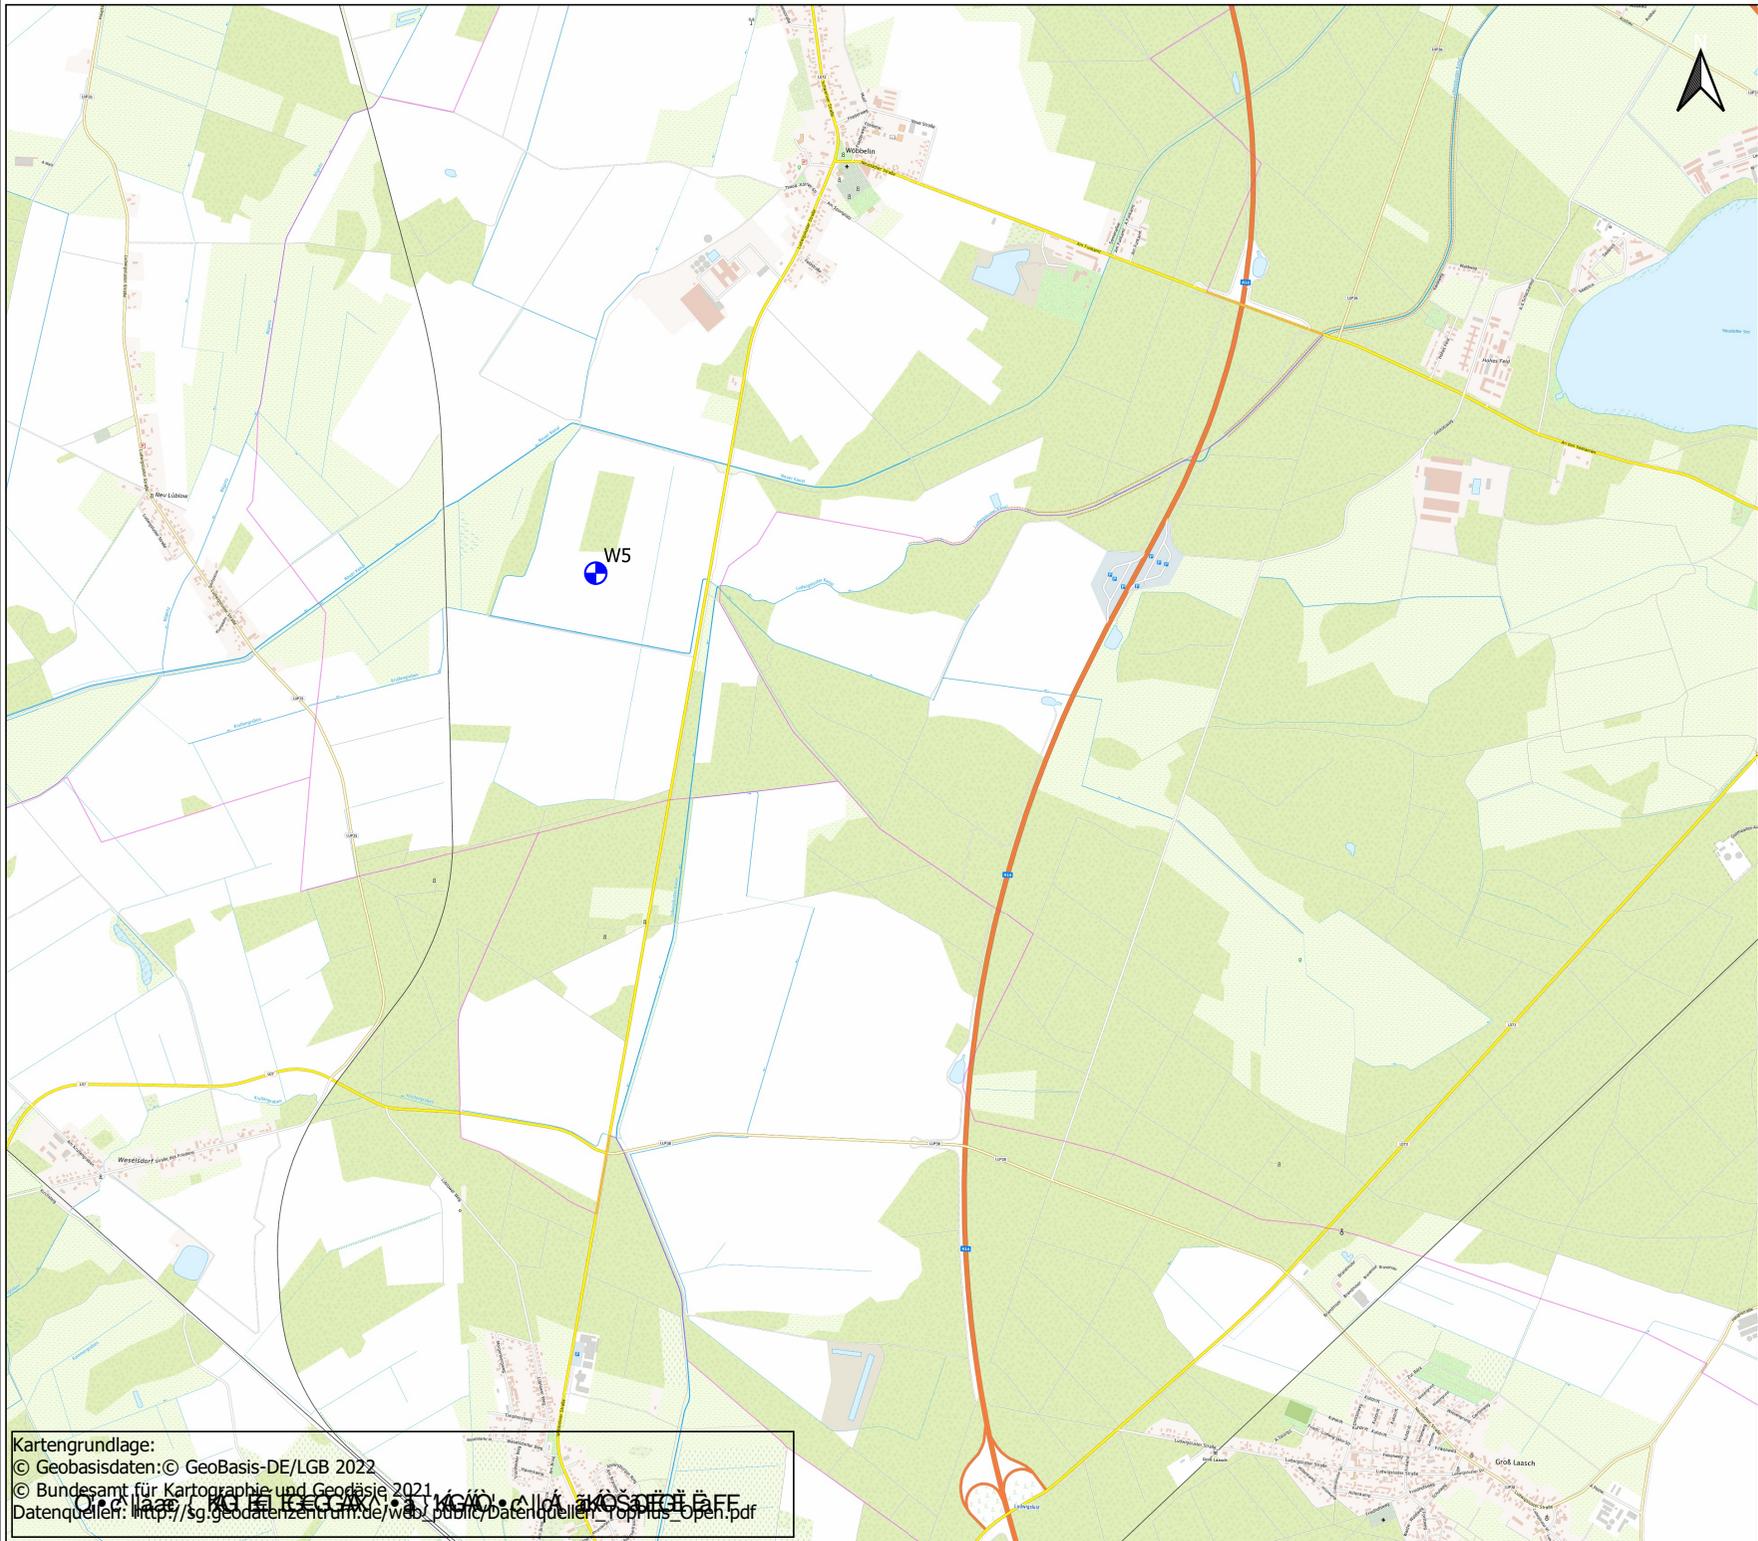


**LEGENDE**

 WEA-5 Standort Planung  
 Enercon E-138  
 (WGS84: 11E 29 15 53N 22 54)

**Projekt**  
 WP Wöbbelin


Übersichtskarte WEA-5

Entwurfsverfasser/in: NaturstromProjekte GmbH    Telefon: 03573 81070-10  
 Schulstraße 6a    Fax: 03573 81070-13  
 01968 Senftenberg

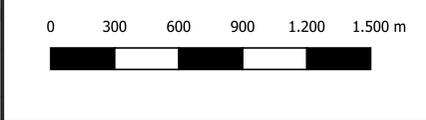

Kartengrundlage:  
 © Geobasisdaten: © GeoBasis-DE/LGB 2022  
 © Bundesamt für Kartographie und Geodäsie 2021  
 Datenquellen: [http://sg.geodatenzentrum.de/web\\_public/datenquellen/topplus\\_open.pdf](http://sg.geodatenzentrum.de/web_public/datenquellen/topplus_open.pdf)

Maßstab: 1:25.000	Stand: 18.05.2022	erstellt/ beauftragt: SEY/ MWA
Datei: Wöbbelin_UTM33.ggz	Layout: UK_A3q	6/7 Format: DIN A3

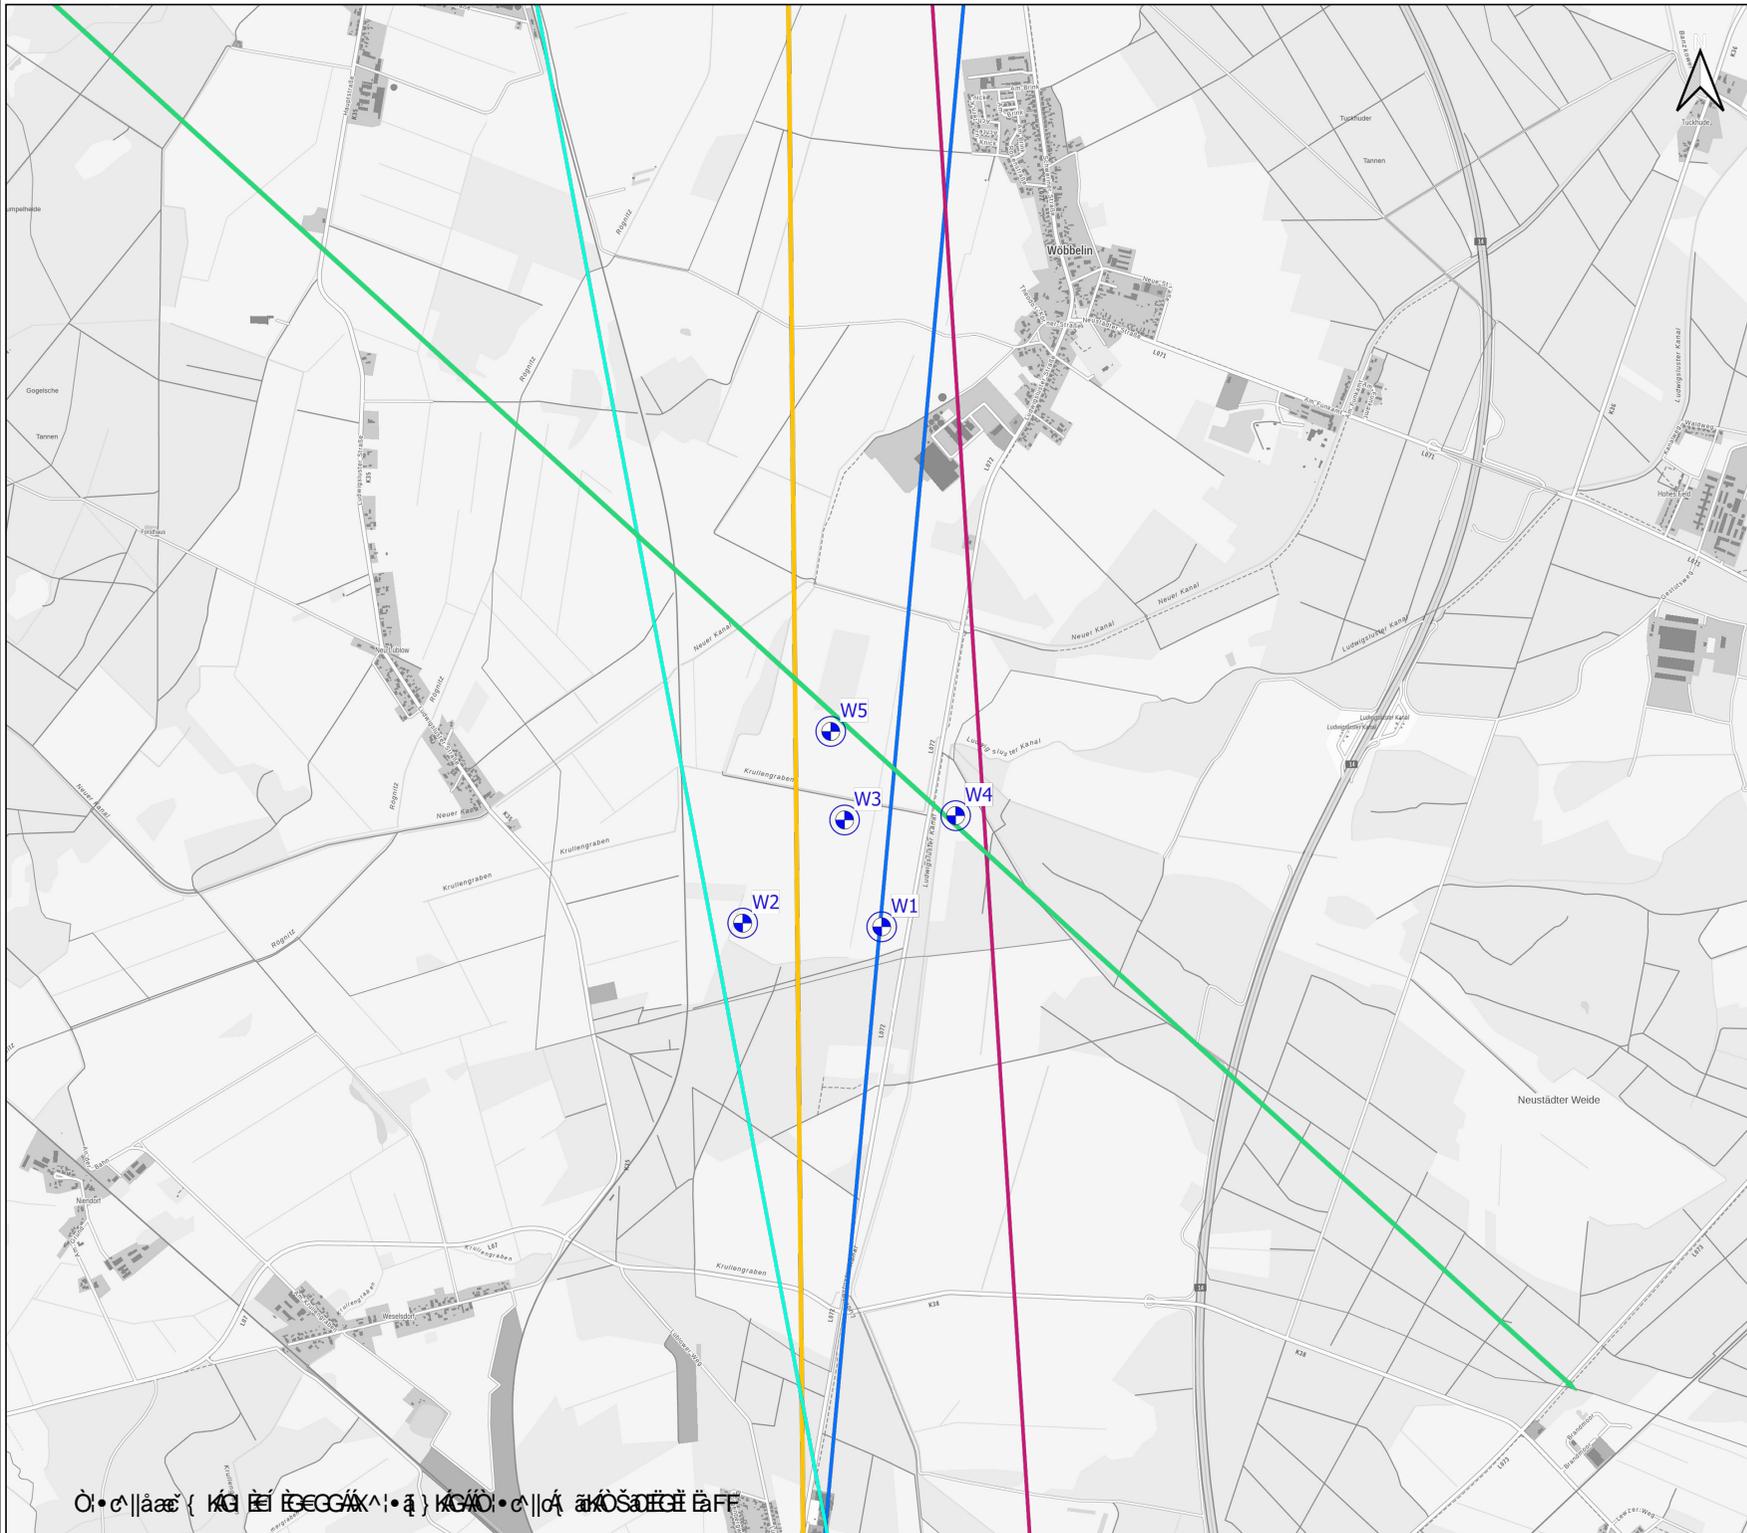

- ### LEGENDE
-  WEA-Standorte Planung Enercon E138
  -  WEA - Rotorradius (R=69,1 m)
  -  Richtfunkstrecke Bandenitz-Gross Laasch
  -  Richtfunkstrecke Bundesministerium für Inneres und für Heimat (BMI)
  -  Richtfunkstrecke O2 (Telefónica Germany GmbH & Co. OHG)
  -  Richtfunkstrecke Vodafone
  -  Richtfunkstrecke Landkreis Ludwigslust-Parchim

## Projekt WP Wöbbelin

### Richtfunkstrecken im Bereich des Windparks

Entwurfsverfasser/in Naturstrom/Projekte GmbH    Telefon: 03573 81070-10  
 Schulstraße 6a    Fax: 03573 81070-13  
 01968 Senftenberg



Maßstab: 1:25.000	Stand: 06.05.2022	erstellt/ geprüft: JAL/-
Datei: Wöbbelin_UTM33.qgz	Layout: UK_A3q	7/7 Format: DIN A3

© 2022 Naturstrom/Projekte GmbH. Alle Rechte vorbehalten. Wöbbelin, 06.05.2022