


Lageplan  
Maßstab 1 : 1000

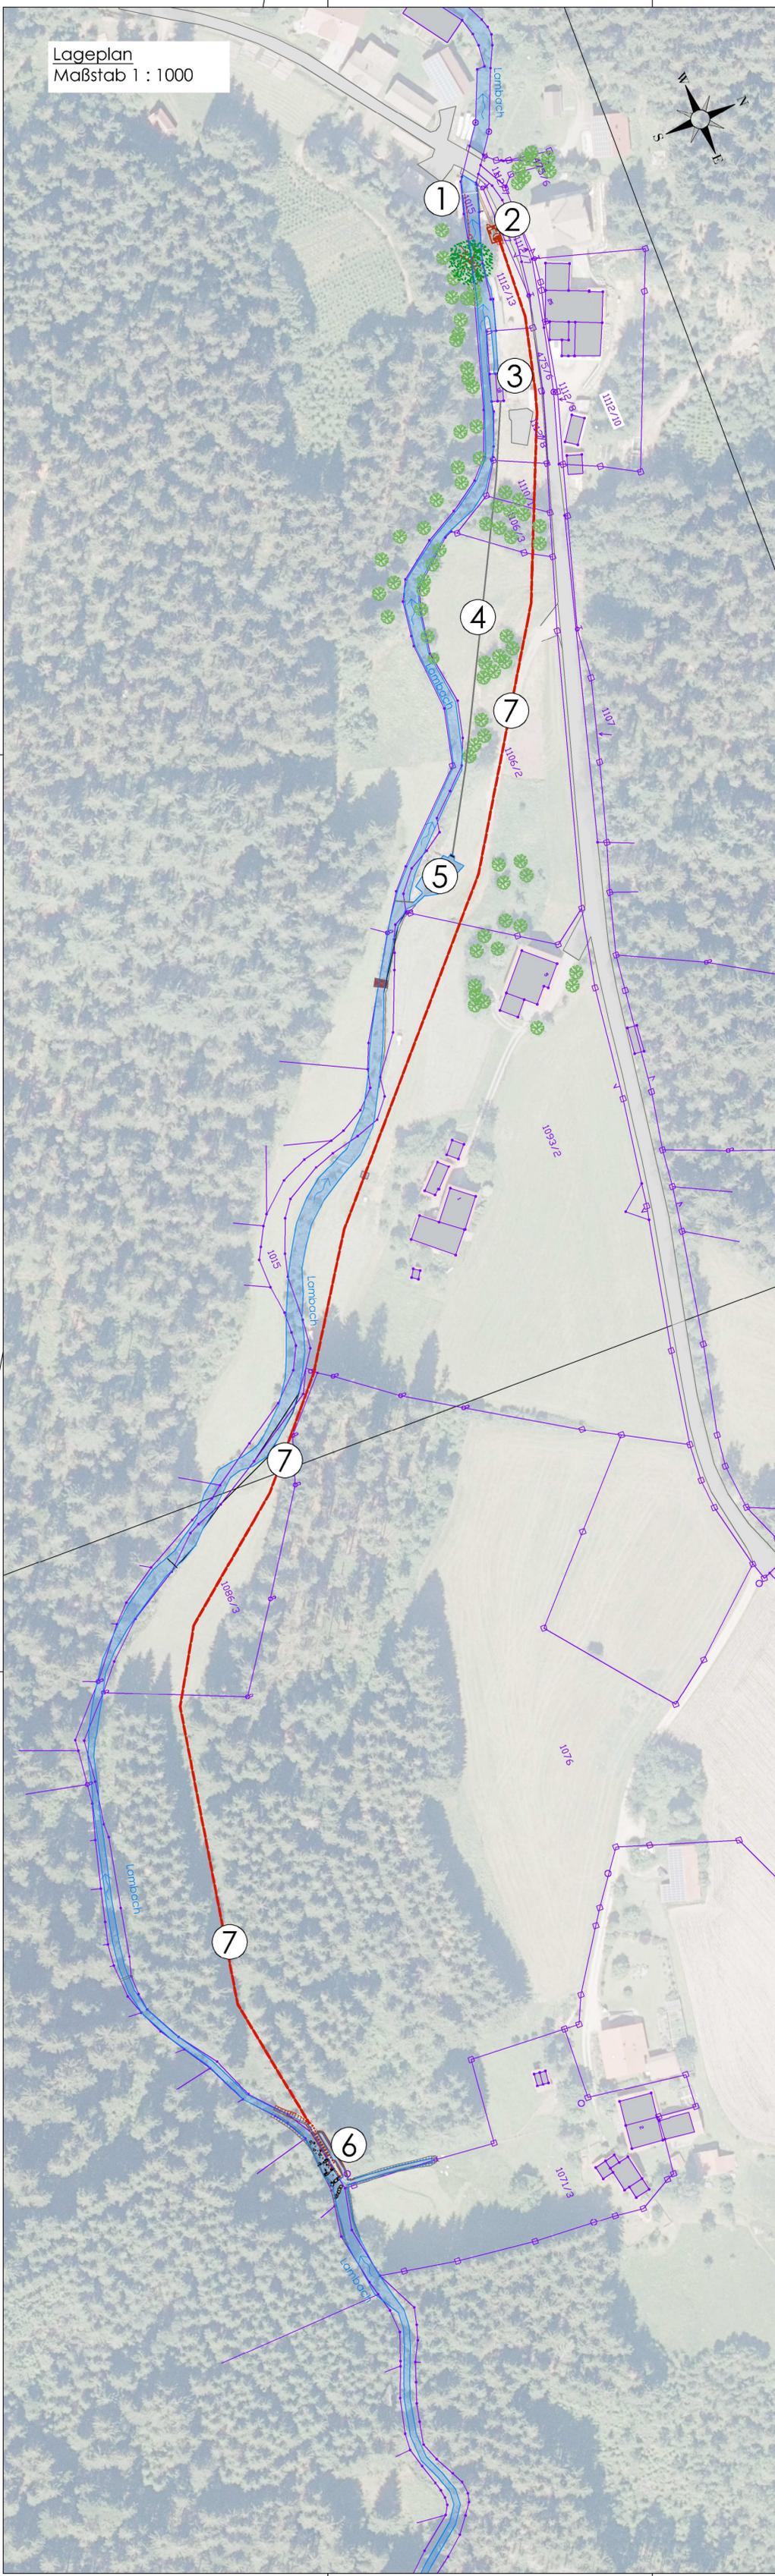

1. Rückbau bestehende Wehrschwelle  
Die bestehende Wehrschwelle wird zur Herstellung der Durchgängigkeit rückgebaut und dabei die natürliche Bachsohle freigelegt.  
Für den an der Schwelle langjährig bestehenden Anliegergebrauch wird rund 14 m oberhalb eine Ersatzentnahmeverrichtung hergestellt.
  2. Krafthaus  
Fallhöhe (brutto) = 30,36 m  
Nutzung einer Durchströmturbine  
 $Q_A = 0,28 \text{ m}^3/\text{s}$
  3. Bestehendes Krafthaus  
Die Zu- und Ableitung des bestehenden Krafthaus werden abgedichtet und es wird keine Wasserkraftnutzung mehr stattfinden.
  4. Bestehende Rohrleitung  
Wird nicht mehr genutzt und stillgelegt.
  5. Bestehende Ausleitungsstelle  
Die bestehende Wehranlage wird rückgebaut. Der Gewässerabschnitt wird renaturiert und an die ursprüngliche Bachsohle angepasst.
- Das bestehende Einlaufbauwerk wird rückgebaut und der vorhandene Stauweiher nicht mehr für die Wasserkraft genutzt.
6. Einlaufbauwerk  
Wasserentnahme über Spaltsiebreehen (Stababstand 1 mm) l: 8 m / t: 0,7 m  
Ausbauwassermenge:  $Q_A = 0,28 \text{ m}^3/\text{s}$   
Stauziel bei  $Q_A$ : 630,70 m ü. NN  
Mindestwasseröffnung b: 0,2 m /  $h_{MNQ}$ : 0,3 m  
 $Q_{\min}$  bei MNQ: 50 l/s  
 $Q_{\min}$  bei  $Q_A$ : 67 l/s (MNQ)  
Kombinierter Auf-/Abstieg über sohlnahe Anrampung und Strukturgebung nach der Mindestwasseröffnung
  7. Geplante Rohrleitung  
Leitungslänge ca. 640 m  
PP-Rohre / DN 600

Anmerkung

Die dargestellten Bäume sind dem Luftbild entnommen, wurden aber noch nicht durch eine Vermessung verifiziert.

Legende:

- DFK
- Bestand
- Rohrleitung
- Böschung Bestand
- Bestand abgerissen
- geplant
- Böschung geplant
- dauerhaft überströmt

Nr.	Art der Änderung	Datum	Zeichen

Alle Höhen in DE\_DHHN2016\_NH / m ü. NN

Entwurfsbearbeitung: INGENIEURBÜRO PFEFFER Stadtplatz 9, 94209 Regen		 Wasser - Umwelt - Energie	
Tel.:	09921/97171012	Datum	13.10.2022
Fax.:	09921/97171010	Zeichen	Kauschinger
E-Mail:	info@ingenieurbuero-pfeffer.de	gezeichnet	02.04.2022

**Genehmigungsplanung**

Antragsteller: Franz Dengscherz  
Riederbergstraße 2  
93462 Lam

**WKA Hinterschmelz**  
Fließgewässer: Lambach  
Projektgebiet: Gemeinde Lam

**Unterlage 3**  
Lageplan M 1:1.000

aufgestellt und geprüft  
Dipl. Ing. Christoph Pfeffer  
  
Regen den.13.10.2022