

110,19

BA I Ebene +10,80 m / +8,00 m ca. 2.365 m<sup>2</sup>

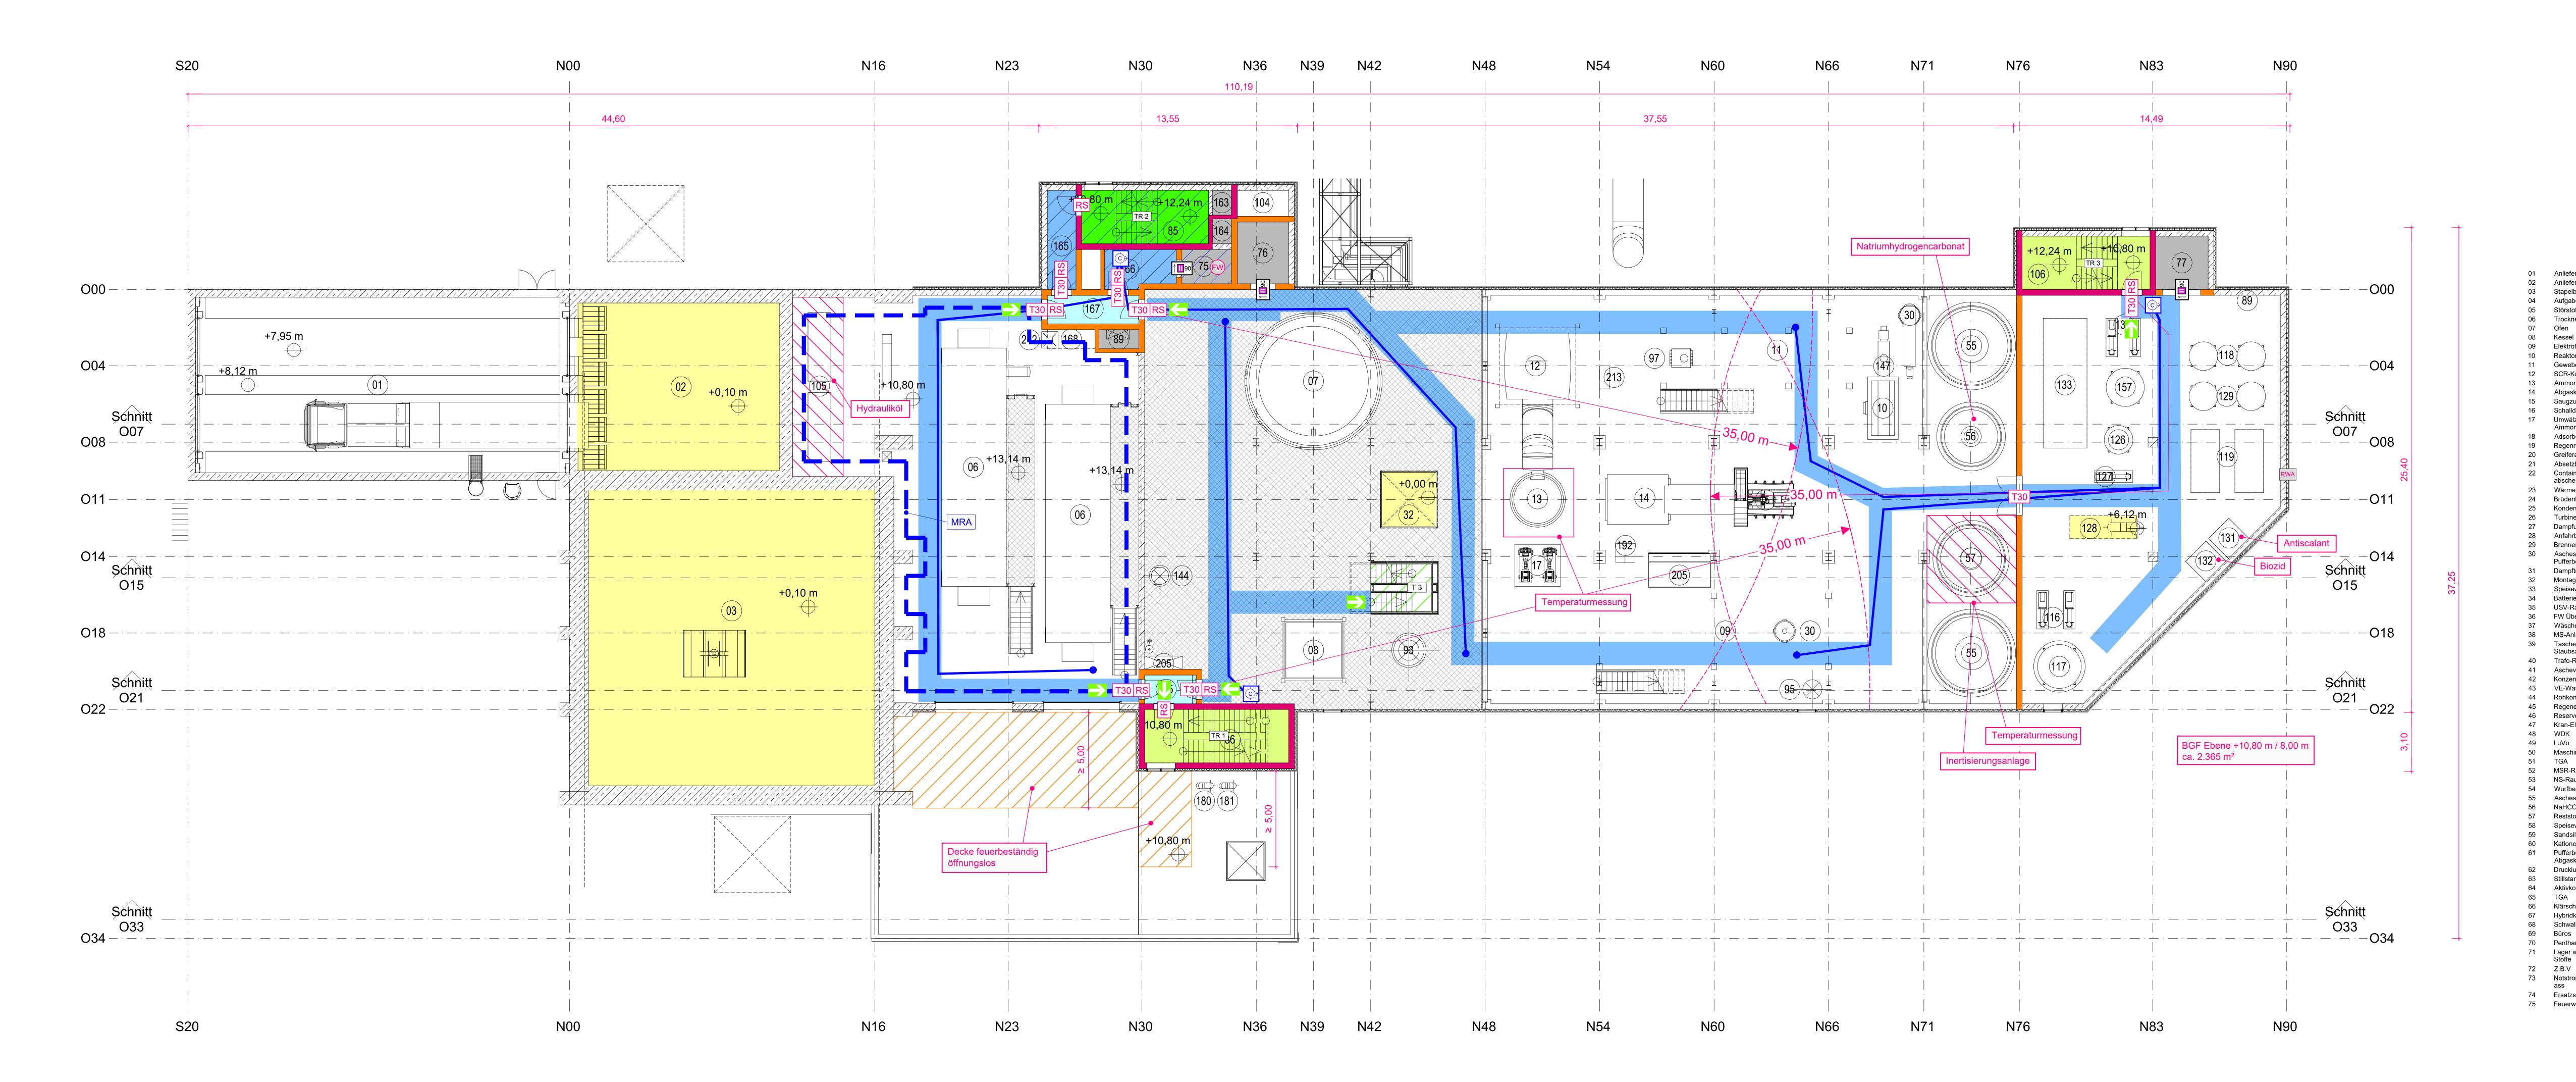

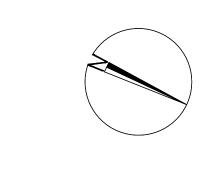



Brandschutztür nach DIN 4102 - 5 Rauchschutztür nach DIN 18095 F - Verglasungen nach DIN 4102 - 13 Sicherheitstreppenraum mit Druckbelüftung außenliegender Treppenraum Vorraum mit Druckbelüftung notwendiger Flur / Schleuse Hauptgang Breite > 1,00 m Höhe > 2,10 m Raum mit erhöhter Brandgefahr, z.B. Lager Feuerwehraufzug Aufzugsschacht / Installationsschacht elektrischer Betriebsraum, Technikraum Luftraum, überdacht Bereich mit Löschanlage Bühnen (Gitteroste) mit automatischer Brandmeldeanlage überwachter Bereich Feuerwehrschlauchlänge maximal 35,00 m Schlauchanschlussventil, trocken, C-Anschluss maschinelle Rauchableitung Rauch- und Wärmeabzugsanlage Fahrschachttür nach DIN 4102-5, DIN 18090, DIN 18091 oder DIN 18092 Druckentlastung Feuerwehraufzug Löschwassereinspeisung B-Anschluss Grundlage Plan im dwg-Format vom TBF Partner Stand: 17.05.2023 KEIN Ausführungsplan, nur gültig in Zusammenhang mit dem Brandschutzkonzept von HAHN Consult. 

Art der Änderung

Musberger Sträßle 11, 71032 Böblingen

172,9 cm x 69,1 cm

Musberger Sträßle 11 71032 Böblingen

RBB Vermögensgesellschaft mbH & Co. KG Proj.-Nr. 232301

RBB KSVA Vermögensgesellschaft mbH & Co. KG Maßstab 1:100

